木場潟公園東園地里山資源再生ハウス(仮称)建設工事(建築)


図面リスト


図面番号		図面番号	図面名称	図面番号	図面名称
	〔建築〕				
A - 00	表紙・図面リスト				
A - 01	木造建築工事仕様書 その1	A - 21	建具キープラン	S - 01	鉄筋コンクリート構造配筋標準図[1]
A - 02	木造建築工事仕様書 その2	A - 22	建具リスト①	S - 02	鉄筋コンクリート構造配筋標準図[2]
A - 03	木造建築工事仕様書 その3	A - 23	建具リスト②	S - 03	鉄筋コンクリート構造配筋標準図[3]
A - 04	木造建築工事仕様書 その4	A - 24	部分詳細図(1)	S - 04	鉄筋コンクリート構造配筋標準図[4]
A - 05	木造建築工事仕様書 その5	A - 25	部分詳細図(2)	S - 05	鉄筋コンクリート構造配筋標準図[5]
A - 06	求積図・面積表	A - 26	部分詳細図(3)	S - 06	鉄筋コンクリート構造配筋標準図[6]
A - 07	仕上表	A - 27	家具キープラン・リスト	S - 07	A T A 標準図 1
A - 08	平面図	A - 28	サイン図	S - 08	ATA標準図2
A - 09	立面図	A - 29	全体配置図	S - 09	A T A 標準図3
A - 10	断面図			S - 10	基礎伏図
A - 11	屋根伏図			S - 11	土台伏図
A - 12	天井伏図①			S - 12	小屋伏図
A - 13	天井伏図②			S - 13	母屋伏図
A - 14	矩計図①			S - 14	軸組図1
A - 15	矩計図②			S - 15	軸組図2
A - 16	矩計図③			S - 16	軸組図3
A - 17	平面詳細図			S - 17	軸組図4
A - 18	展開図①			S - 18	軸組図5
A - 19	展開図②			S - 19	壁量計算
A - 20	展開図③			S - 20	N値計算


Y三 山岸建築設計事務所


質問のある者は 指定日時までに営繕課へ提出する事。 現地説明無し。


監	修		石川県	! 土 木 部	営 繕 課
	1'2			年	月 日
課長	担当課長	課参事	課長補佐	G L	担当

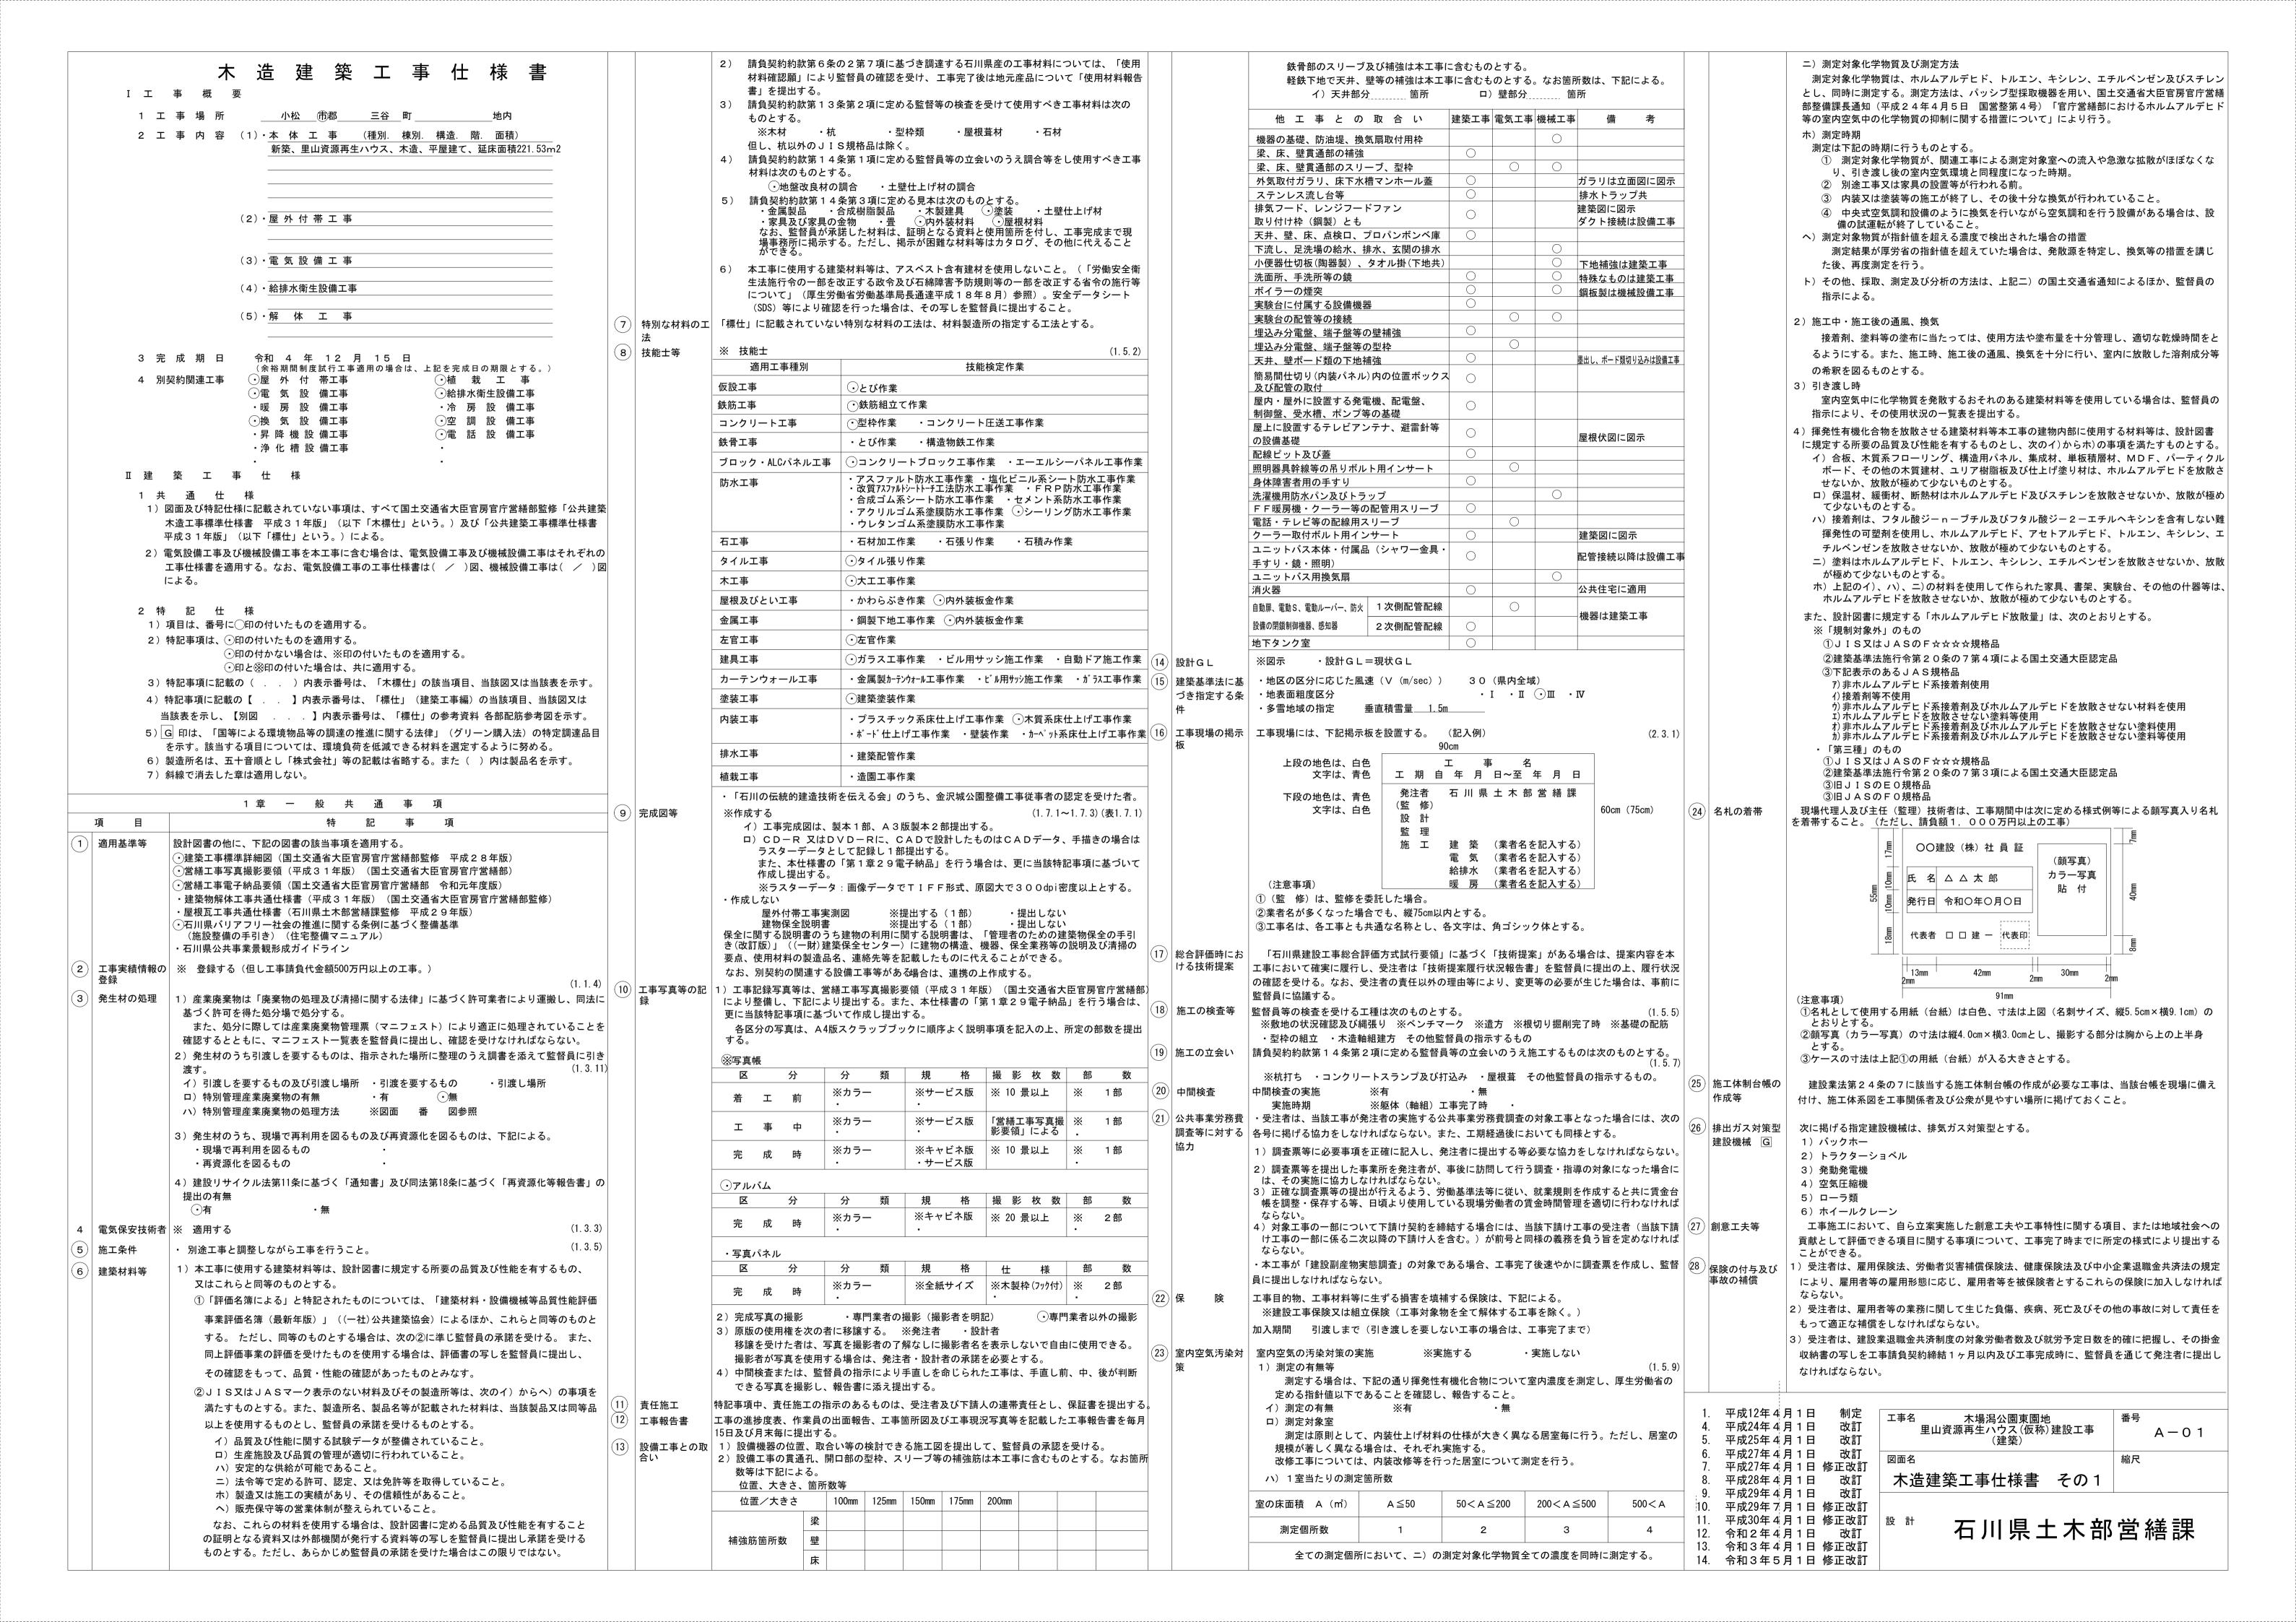

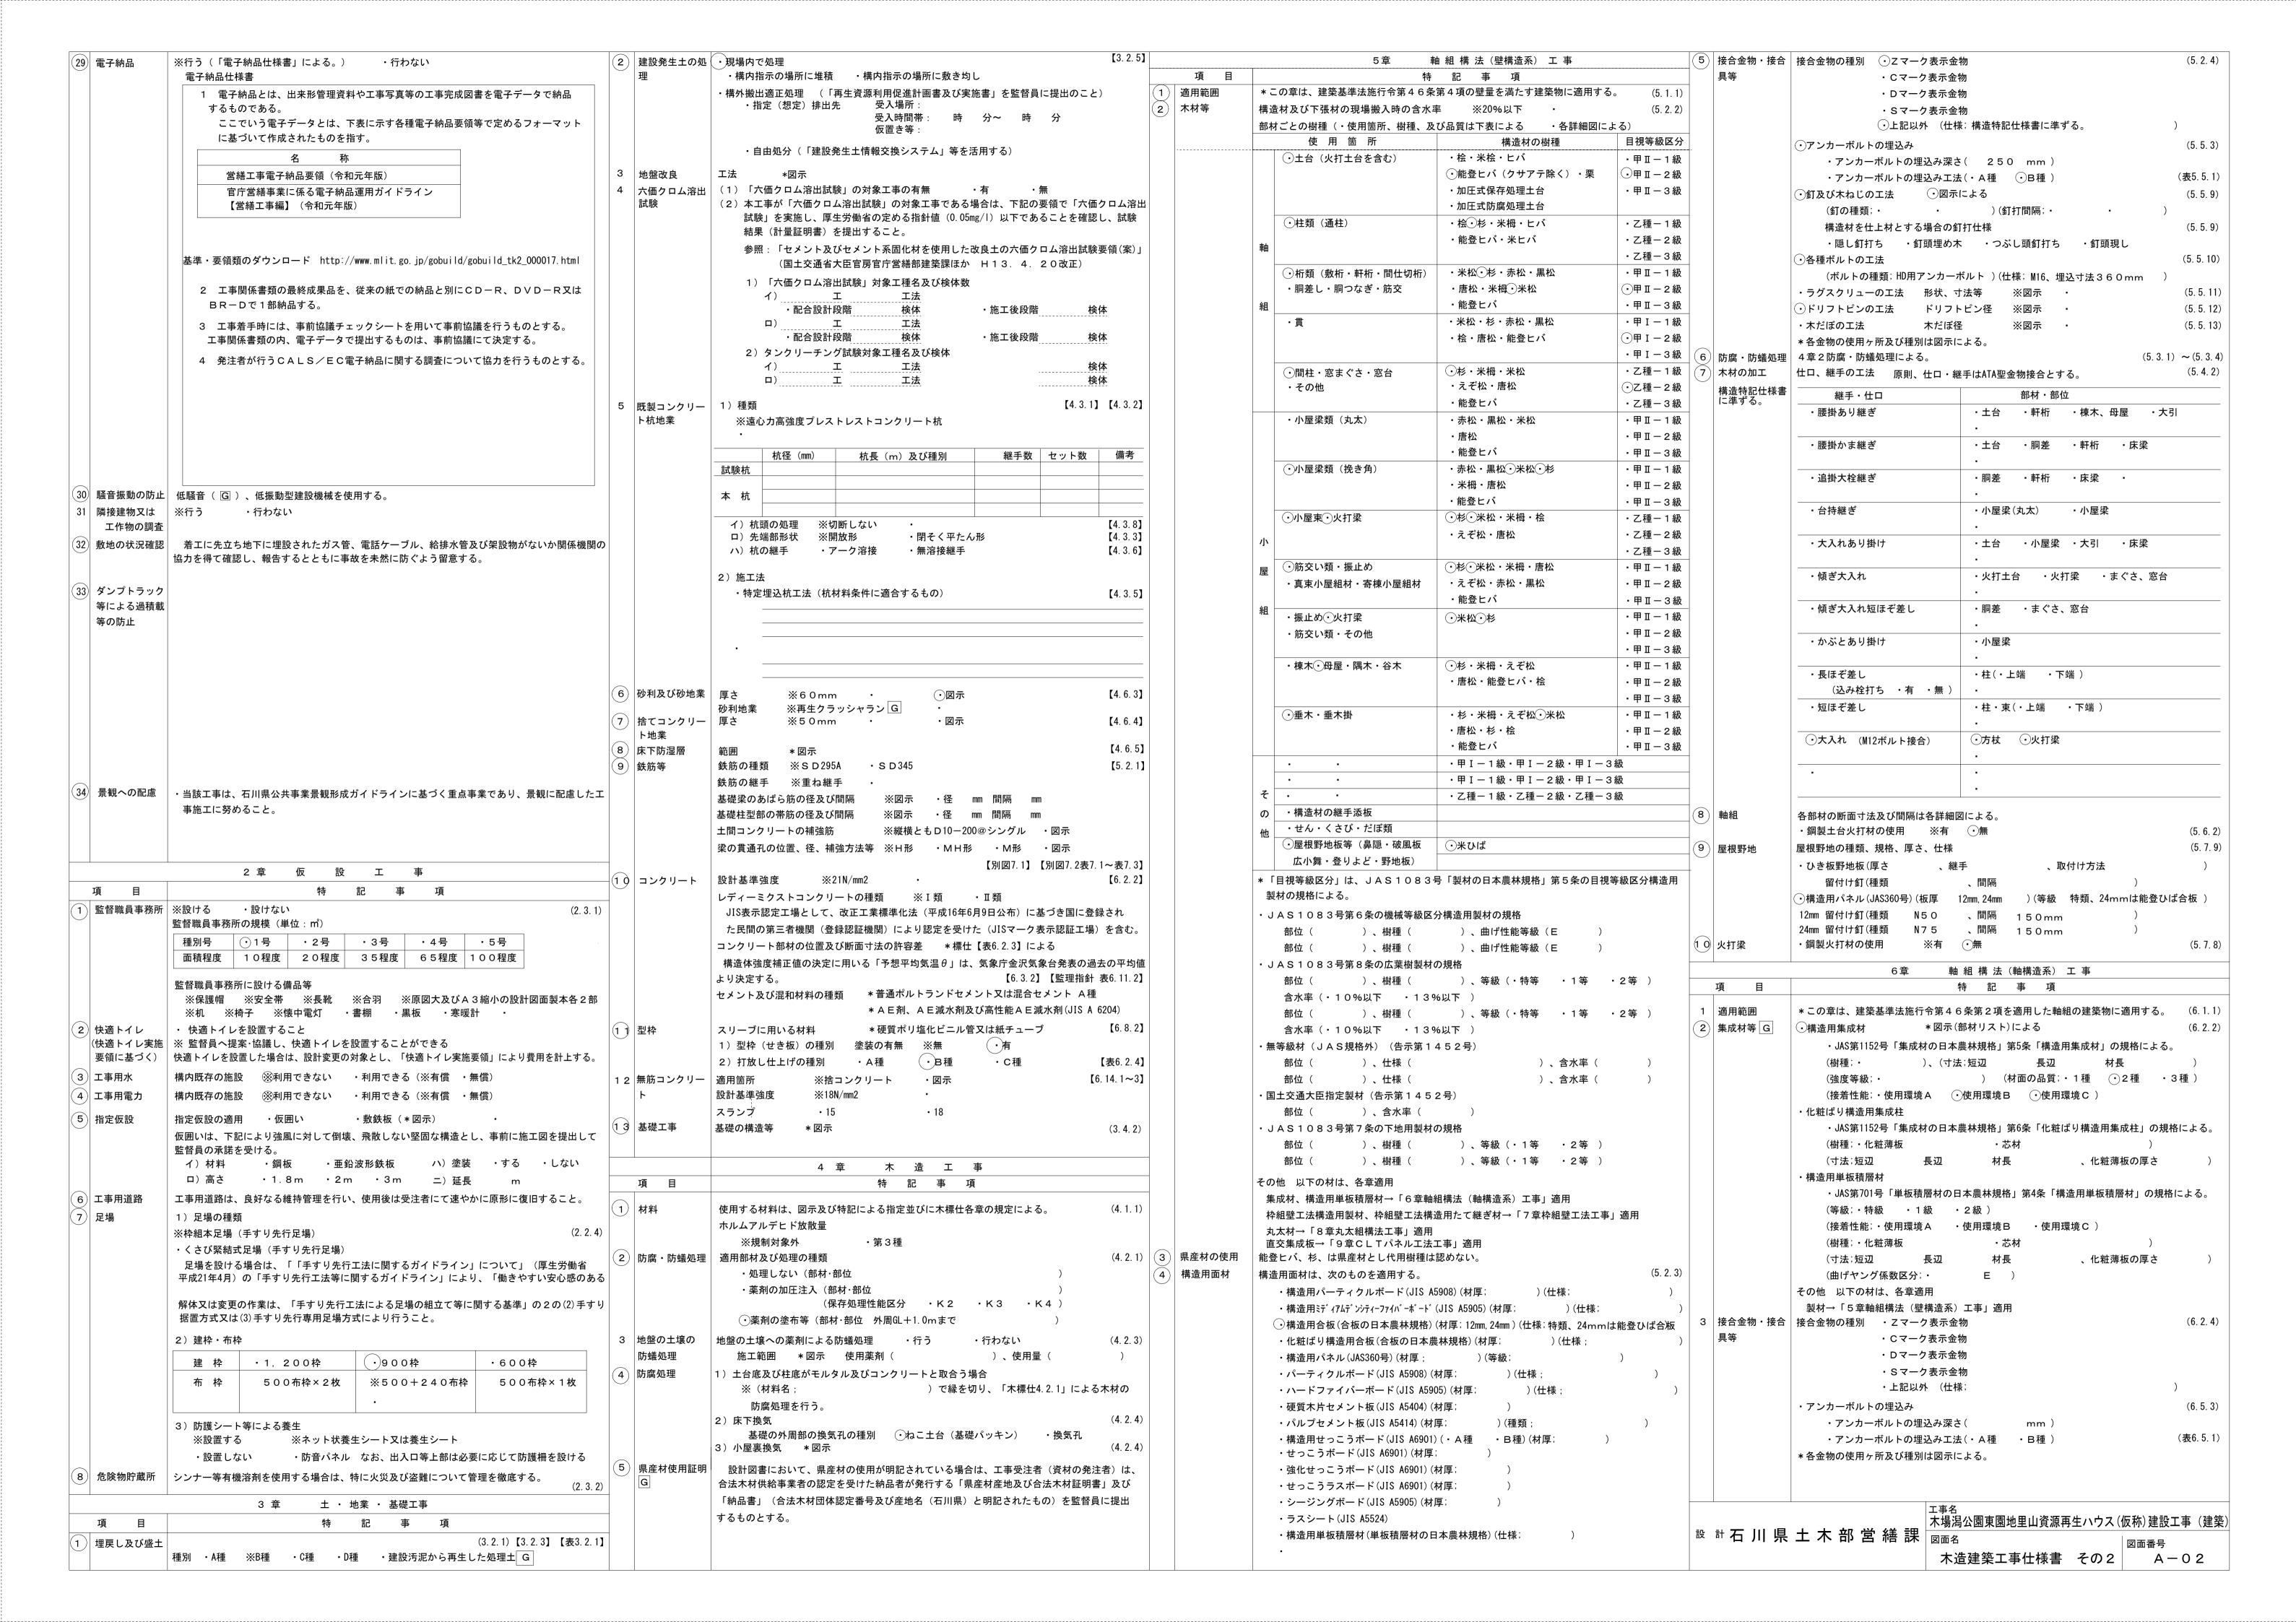

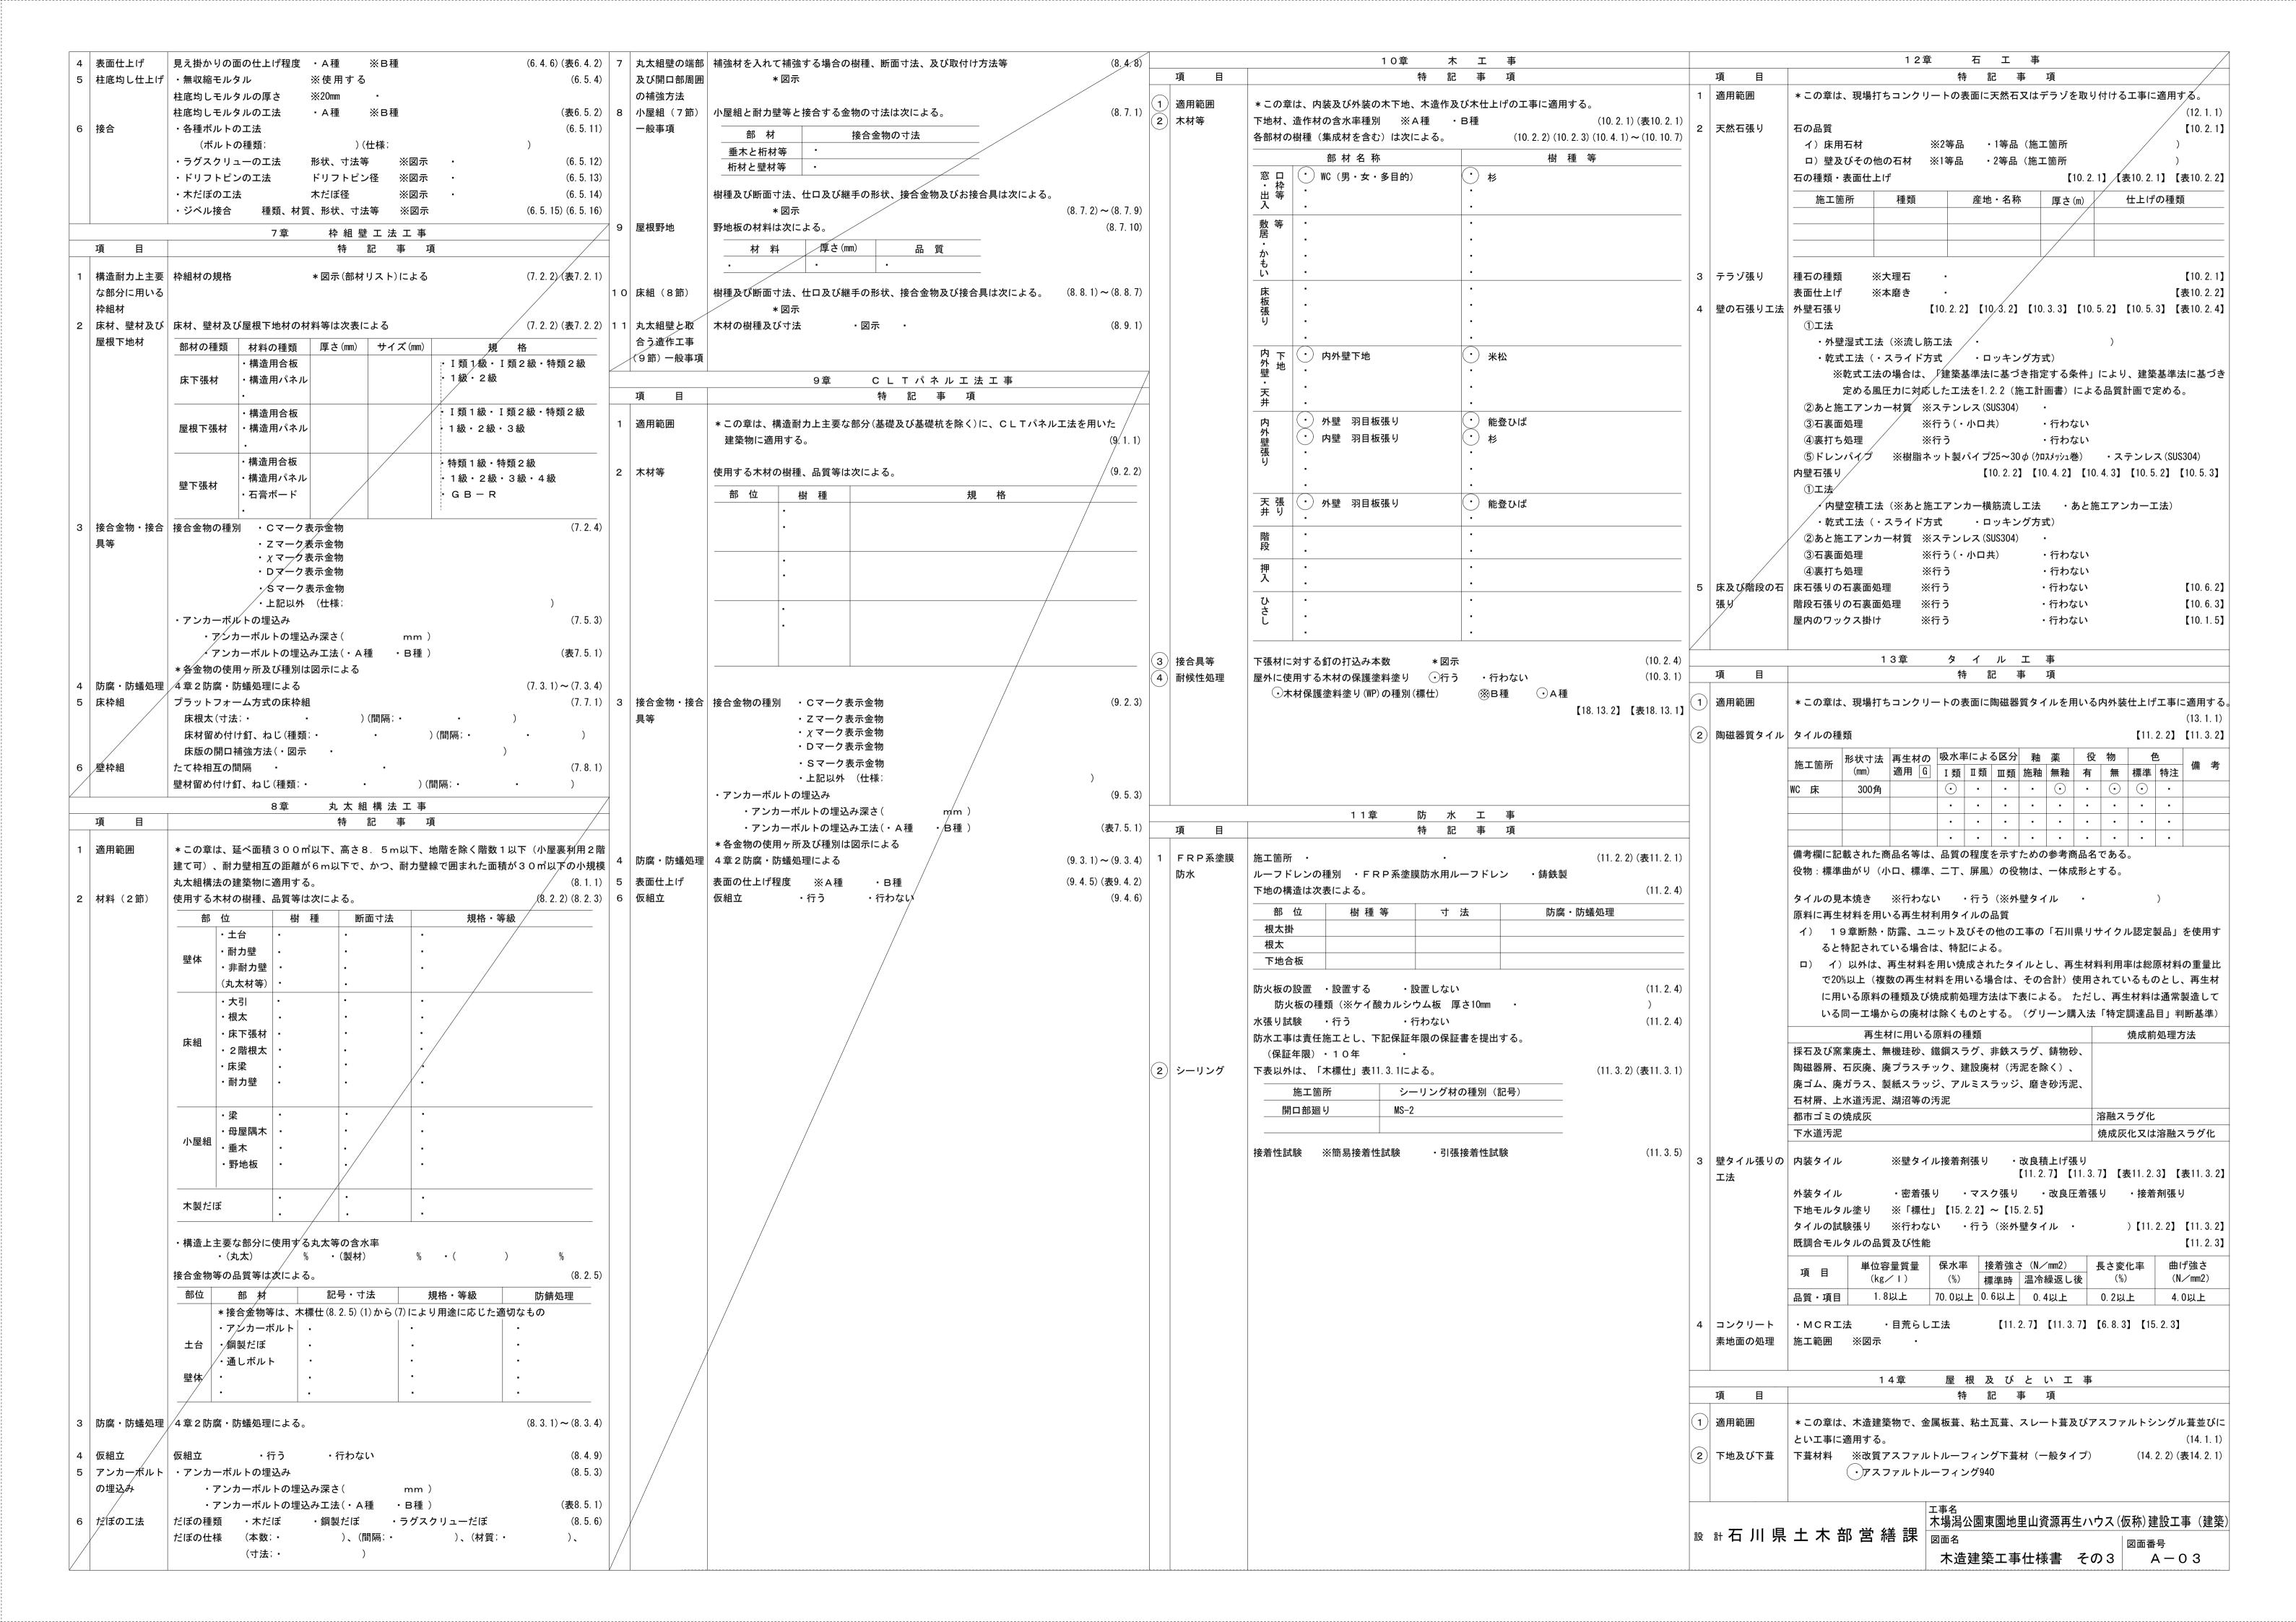

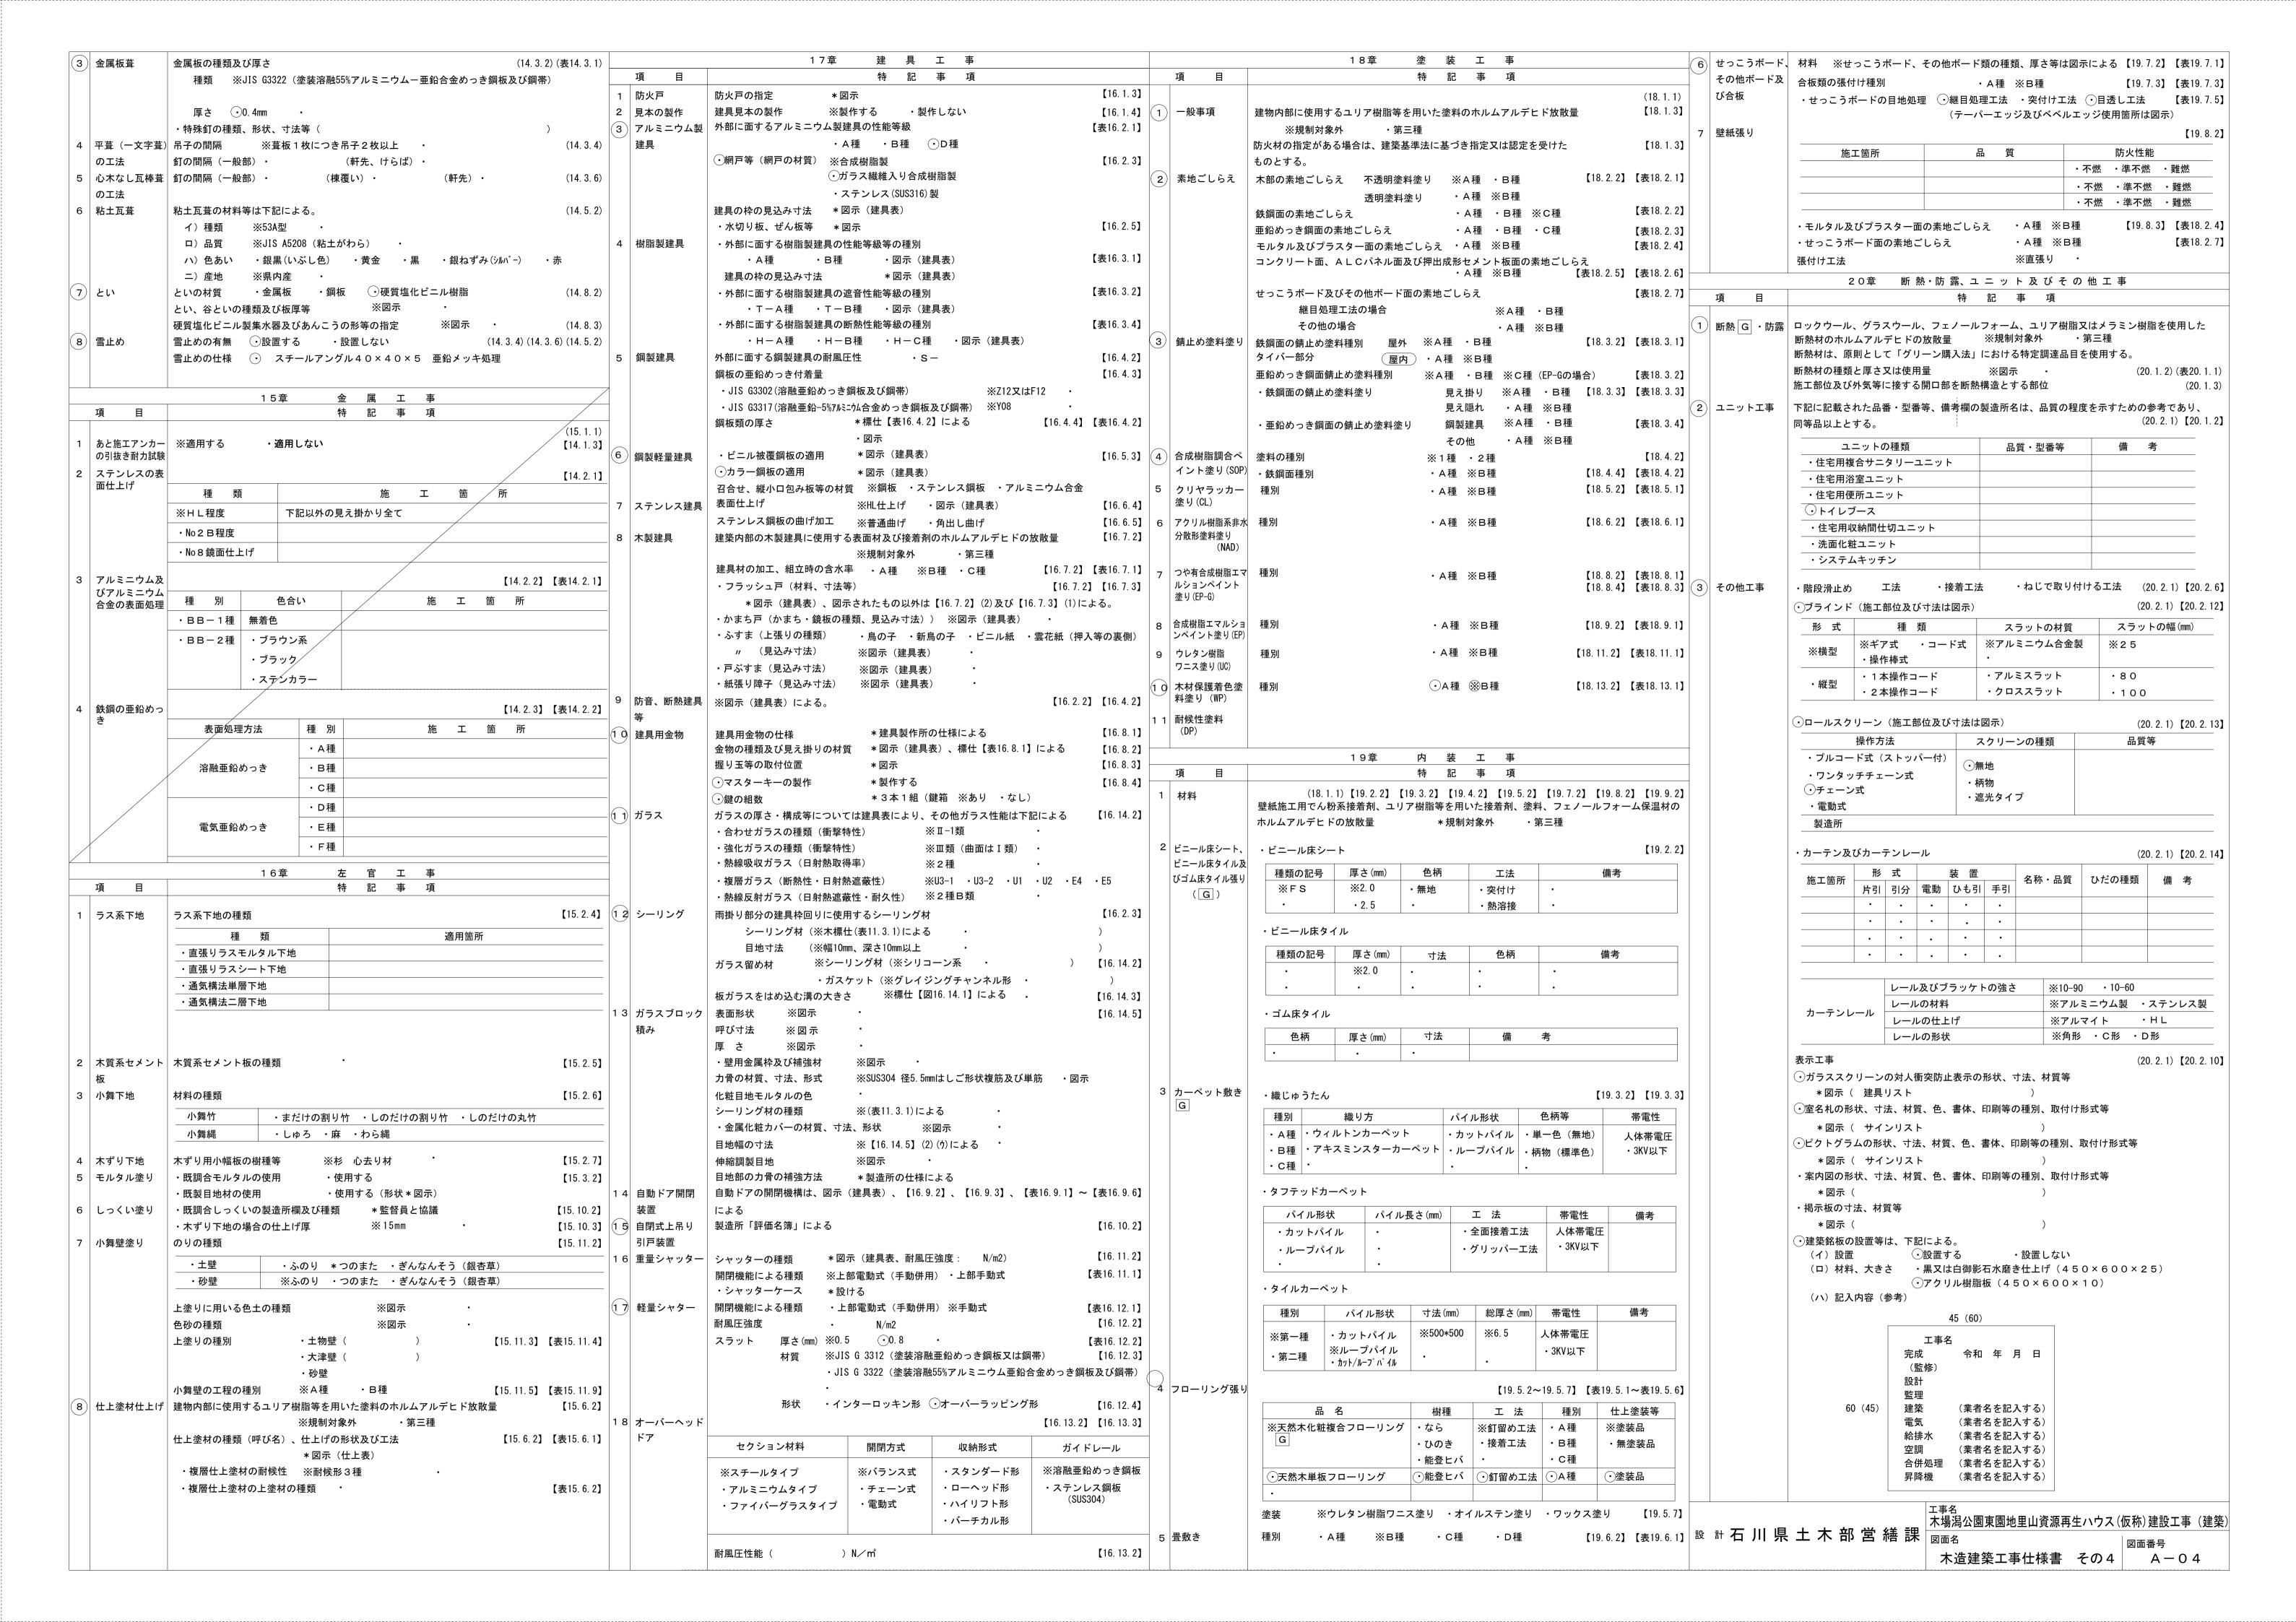

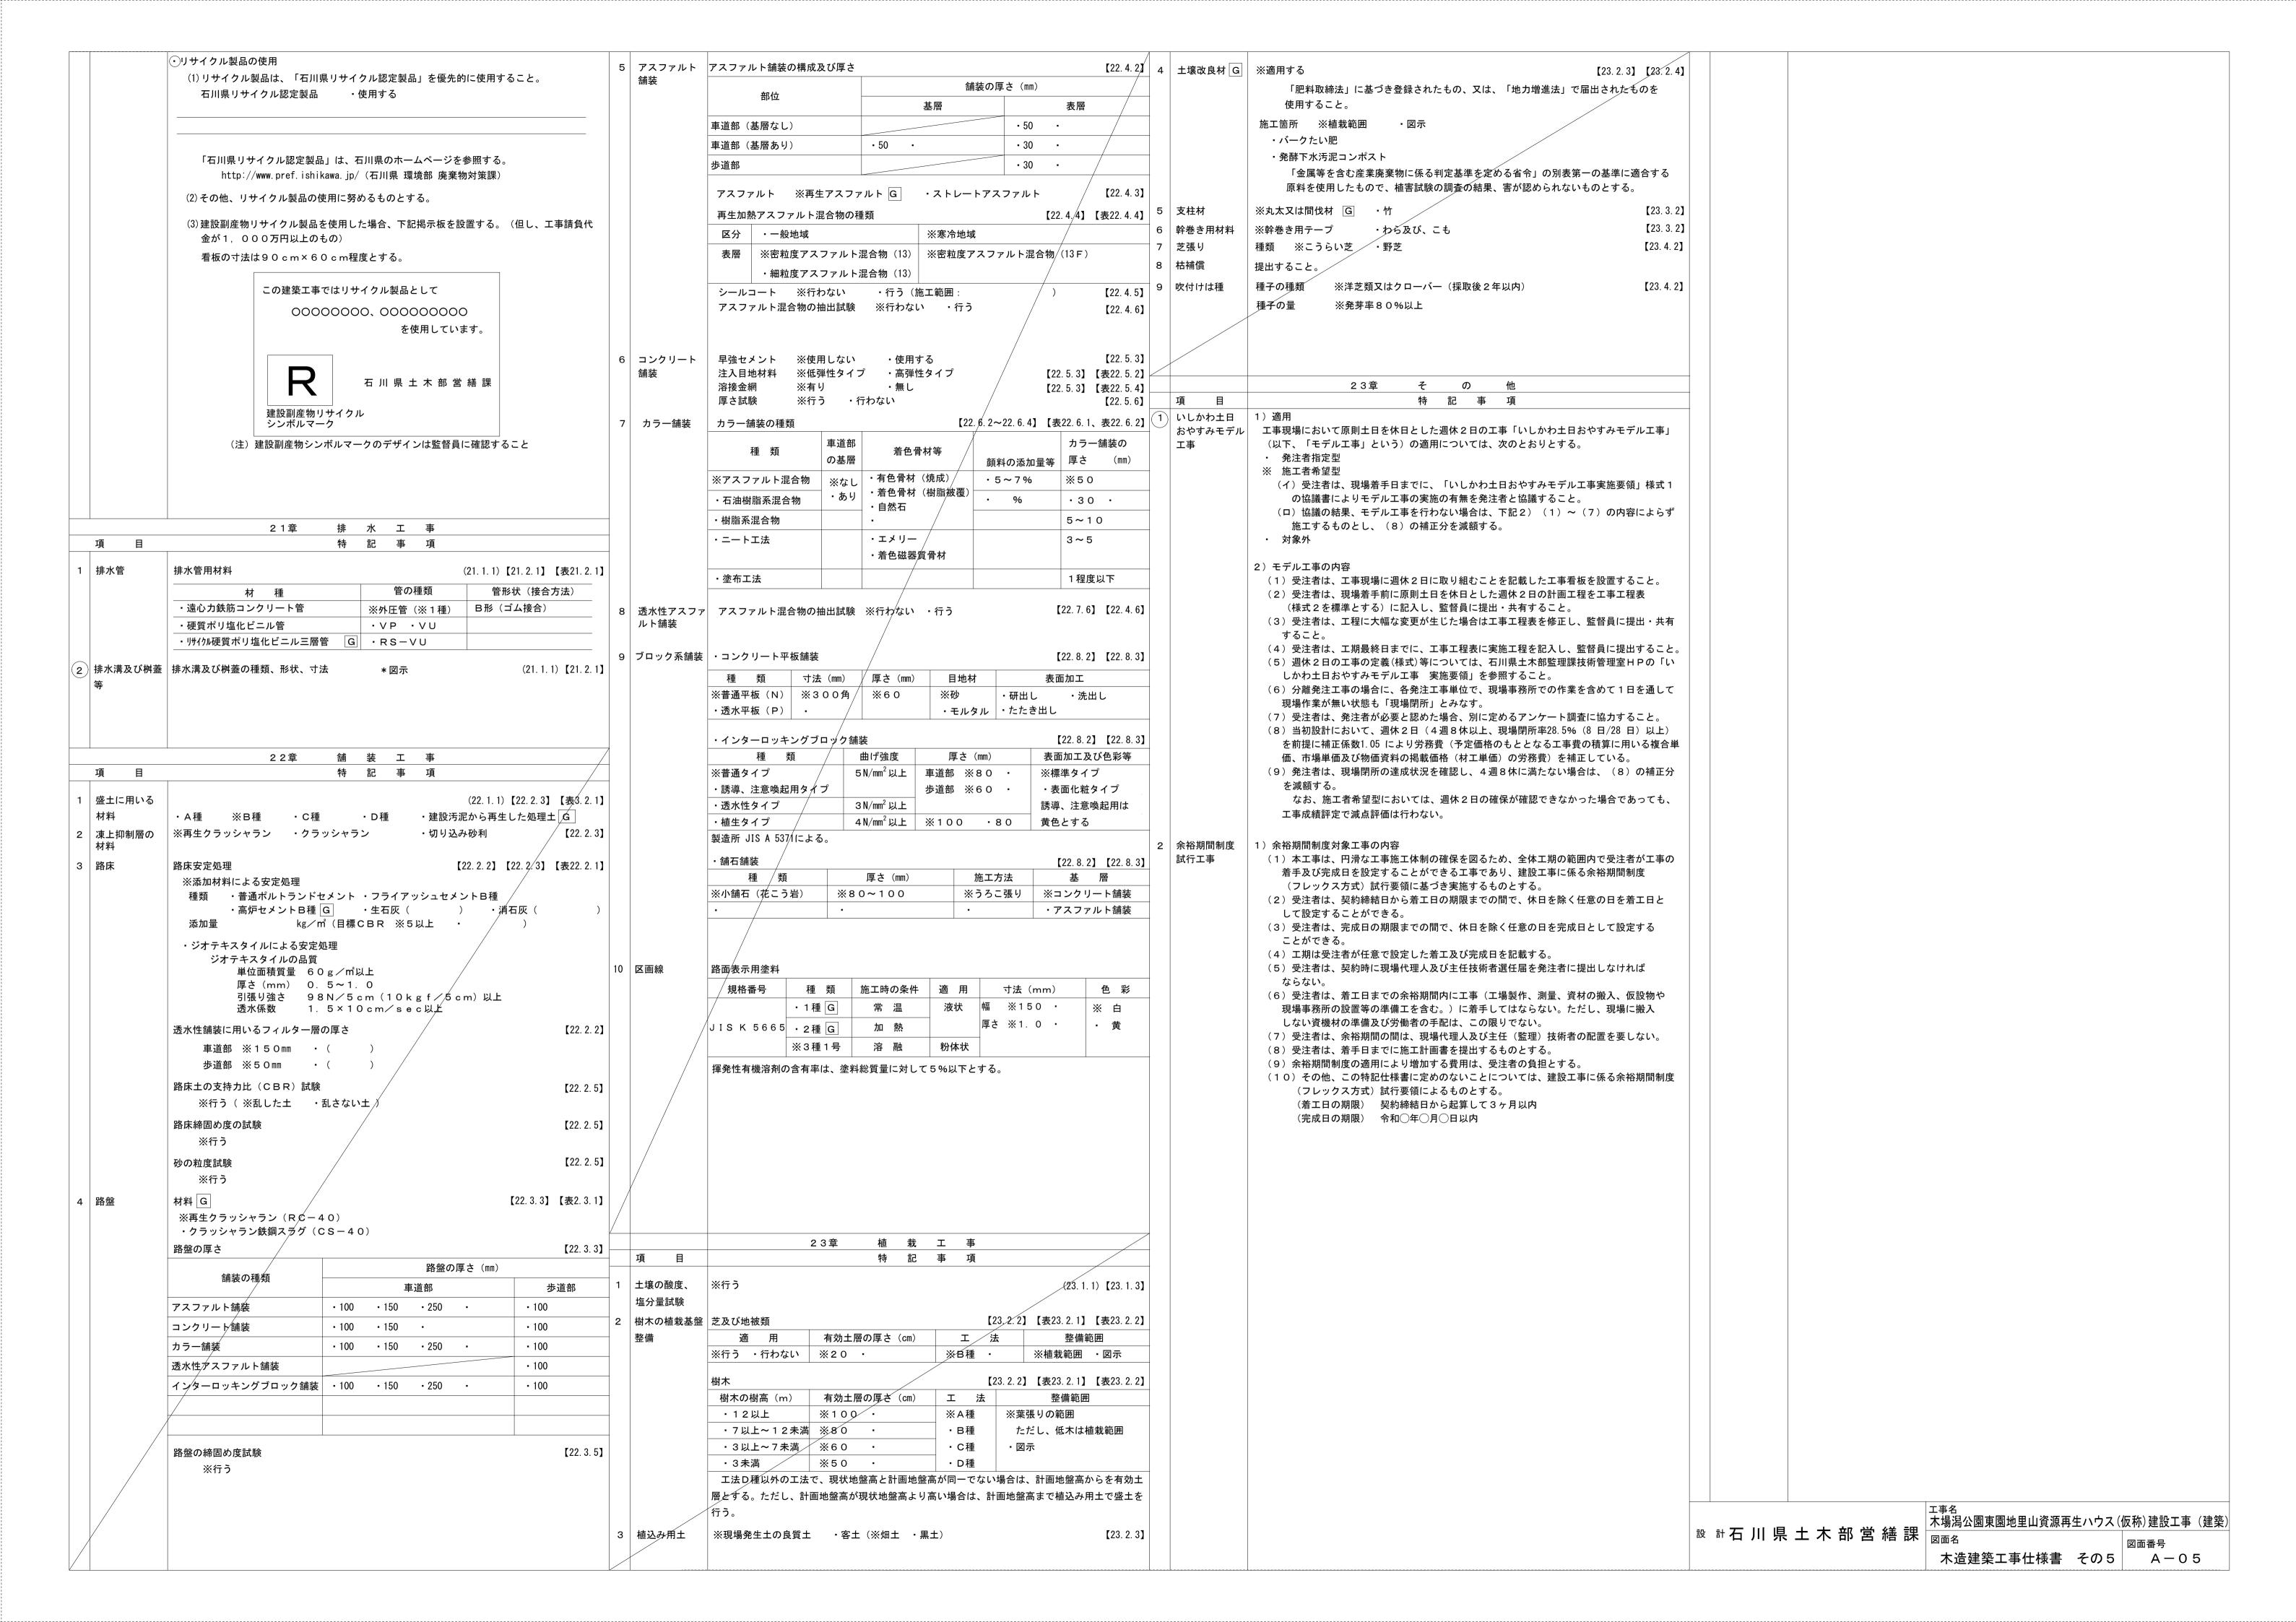

	1,800		17,100 9,975		•
		4,275	9,975	2,850	
<u> </u>					
4,500			2	4	2,700
				(5)	08,1
5,850		1)		6	2,900
25,0	®		3	7	1,850
	B			8	2,900
1,800					1,800
			16,050		

1階 求積図 S=1/50

面積表

かり ロ		= & _+	r : = /2)				
符号	室名	計算式	床面積(m²)				
1	チップ製造ゾーン	4.275 X 12.15	51.94125				
2	ペレット製造ゾーン	9.975 × 4.50	44.88750				
3	見学スペース	9.975 × 7.650	76.30875				
4	作業員控室	2.850 × 2.700	7.69500				
5	通路	2.850 × 1.800	5.13000				
6	女子WC	2.850 × 2.900	8.26500				
7	多目的WC	2.850 × 1.850	5.27250				
8	男子WC	2.850 × 2.900	8.26500				
(A)	機械搬出入口	1.800 × 5.850	10.53000				
B	薪置場	1.800 × 1.800	3.24000				
(C)	ポーチ	16.050 × 1.800	28.89000				
1 階	1階·延床面積(1~8、B) 211.00						
敷比	敷地面積 166,801,646						
建築	陸面積(1~8、A、	B, C)	250.42				
建^	パル率 250.42/166	5,801.646 × 100 =	0.15% < 60%				
容積	[率 211.00/166	5,801.646 × 100 =	0.13% < 200%				

A C は屋内的用途ではないため、床面積には不算入とする。


□概要				
所在地	小松市三谷町 地内	主要用途	工場	
用途地域	用途なし(市街化調整区域)	工事種別	新築	
指定建蔽率/容積率	60%/200%	構造	木造 平屋建て	
積雪量	1.5 m以上	耐火種別	その他	
		その他		
□外部仕上表	※【 】内メーカー、仕様同等品以上とする	·		□特記事項
部 位	住 上	部 位	仕 上	外部に面するコンクリート面については、室内側に現場発泡ウレタンt25(A種1H)を吹付
屋根(大屋根部分)	SGL鋼板t0.4 立ハゼ葺き 働き巾300 雪止めアングル2段	外構(建物周囲)	ポーチ:300角磁器質タイル貼り 土間コンクリートt150下地	外部に面する木造壁部分については、高性能グラスウール16kHGt120を充填
	アスファルトルーフィング		U字溝W300 スチール製グレーチング蓋(細目、ノンスリップ、T-2)	屋根面(天井表し部分)については、垂木間に高性能グラスウール16kHGt120を充填
	シージングボードt12、構造用合板t12 下地		搬入口前: 土間コンクリートt150 刷毛引き	館名看板:デザイン、取付位置は打ち合わせによる)
屋根(下屋部分)	SGL鋼板t0.4 横葺き		U字溝W300 スチール製グレーチング蓋(細目、ノンスリップ、T-14)	
	アスファルトルーフィング		現場打ち側溝 スチール製ゲレーチンゲ蓋(細目、ノンスリップ、T-14)	
	構造用合板t12 下地		通用口前: 土間コンクリートt150 金ゴテ押え	
外壁	能登ヒバt15×W120(本実加工) 羽目板張り WP3回塗			
	透湿防水シート下地			
巾木・腰壁	コンクリート打放し 撥水剤塗布			
軒裏	小屋組表しの上、WP3回塗			
雨樋	軒樋: カラー硬質塩ビ製W145×H75 SUS製受け金物@455			
	竪樋:カラー硬質塩ビ製 φ 60 SUS 製掴み金物 @ 1 200 以内			
□内部仕上表		,		
室:	名 (大学) 内状制限 (丁州) 床	巾木 (II) (下	壁	天 井 天井高 廻縁 備 考


二门即任工权															
室 名	(床高)	法条件 内装制限	(下地)	床	巾木	(H)	(下地)	腰部	壁 (H)	上部	(下地)	天 井	天井高	廻縁	備考
見学スペース	FL±0		コンケリート 金コ゚ テ フリーフロア	能登ヒバフローリング t30 WP2回塗り 構造用合板t12下地	堅木 WP2回塗	100	木製			杉板t12 羽目板張り WP2回塗 上部:珪藻土塗りt10	木製	小屋組表しの上、木材保護塗料2回塗り	小屋組表し		
ペレット製造ゾーン	FL±0		コンケリート 金コ* テ	土間コンクリート 金ゴテ押え 防塵塗装 カッター目地切り@3000以内	堅木 WP2回塗	100	木製			杉板t12 羽目板張り WP2回塗	木製	小屋組表しの上、木材保護塗料2回塗り	小屋組表し		設備基礎(ペレット製造機部分)
チップ製造ゾーン	FL±0		コンケリート 金コ* テ	土間コンクリート 金ゴテ押え 防塵塗装 カッター目地切り@3000以内	堅木 WP2回塗	100	木製			杉板t12 羽目板張り WP2回塗	木製	木毛セメント板t25 目透かし貼り EP塗	3,000		
作業員控室	FL±0		コンケリート 金コ* テ	土間コンクリート 金ゴ テ押え 防塵塗装 カッター目地切り@3000以内	堅木 WP2回塗	100	木製			杉板t12 羽目板張り WP2回塗	木製	木毛セメント板t25 目透かし貼り EP塗	2,500		
通路	FL±0		コンケリート 金コ* テ	土間コンクリート 金ゴ テ押え 防塵塗装 カッター目地切り@3000以内	堅木 WP2回塗	100	木製			杉板t12 羽目板張り WP2回塗	木製	木毛セメント板t25 目透かし貼り EP塗	3,000		
男子WC	FL±0		コンケリート	300角磁器質タイル貼り	ビニル製	100	木製			化粧ケイカル板t6 シージングボードt12.5下地 (手摺等取付部は構造用合板t12下地)	木製	岩綿吸音板t12 石膏ボードt9.5下地	2,500	塩ビ製	ライニング膳板:メラミンポストフォームt20 洗面カウンター、L型手摺、耐食鏡
女子WC	FL±0		コンケリート	300角磁器質タイル貼り	ビニル製	100	木製			化粧ケイカル板t6 シージングボードt12.5下地 (手摺等取付部は構造用合板t12下地)	木製	岩綿吸音板t12 石膏ボードt9.5下地	2,500	塩ビ製	ライニング膳板:メラミンポストフォームt20 洗面カウンター、L型手摺、耐食鏡 棚板(S K ブース内)
多目的WC	FL±0		コンケリート	300角磁器質タイル貼り	ビニル製	100	木製			化粧ケイカル板t6 シージングボードt12.5下地 (手摺等取付部は構造用合板t12下地)	木製	岩綿吸音板t12 石膏ボードt9.5下地	2,500	塩ビ製	ライニング膳板:メラミンポストフォームt20 L型手摺、跳ね上げ手摺、耐食鏡、背もたれ


- シックハウス対策に係る内装、小屋裏などの仕上
 ・全居室の壁、天井仕上材は、規制対象外 (F☆☆☆☆) を使用
 ・木製建具は、規制対象外 (F☆☆☆☆) を使用
 ・その他の内装に係る部分は、全て規制対象外 (F☆☆☆☆) を使用
 ・天井裏、収納などの部分は、第3種ホルムアルデヒド発散建築材料以上を使用
- ◆ 目透かし貼りとする場合は、目地テープ/ジョイナー/塗装にて底目地処理を行う事
- ◆ WP塗(木材保護塗料)は、下記を基本とする ・屋外: A種 3回塗り ・屋内: B種 2回塗り


YAT 山岸建築 Yamagishi Arc			設計年月日 2021.03	^{工事名} 木場潟公園東園	地里山資源再生ハウス(仮称)建設工事(建築)	図番 A -	07
一級建築士事務所 一級建築士第338429号 山岸敬広	設計	製図	訂正 	整番 2034	標題 仕上表	縮尺 A1= A3=	_


仕上表

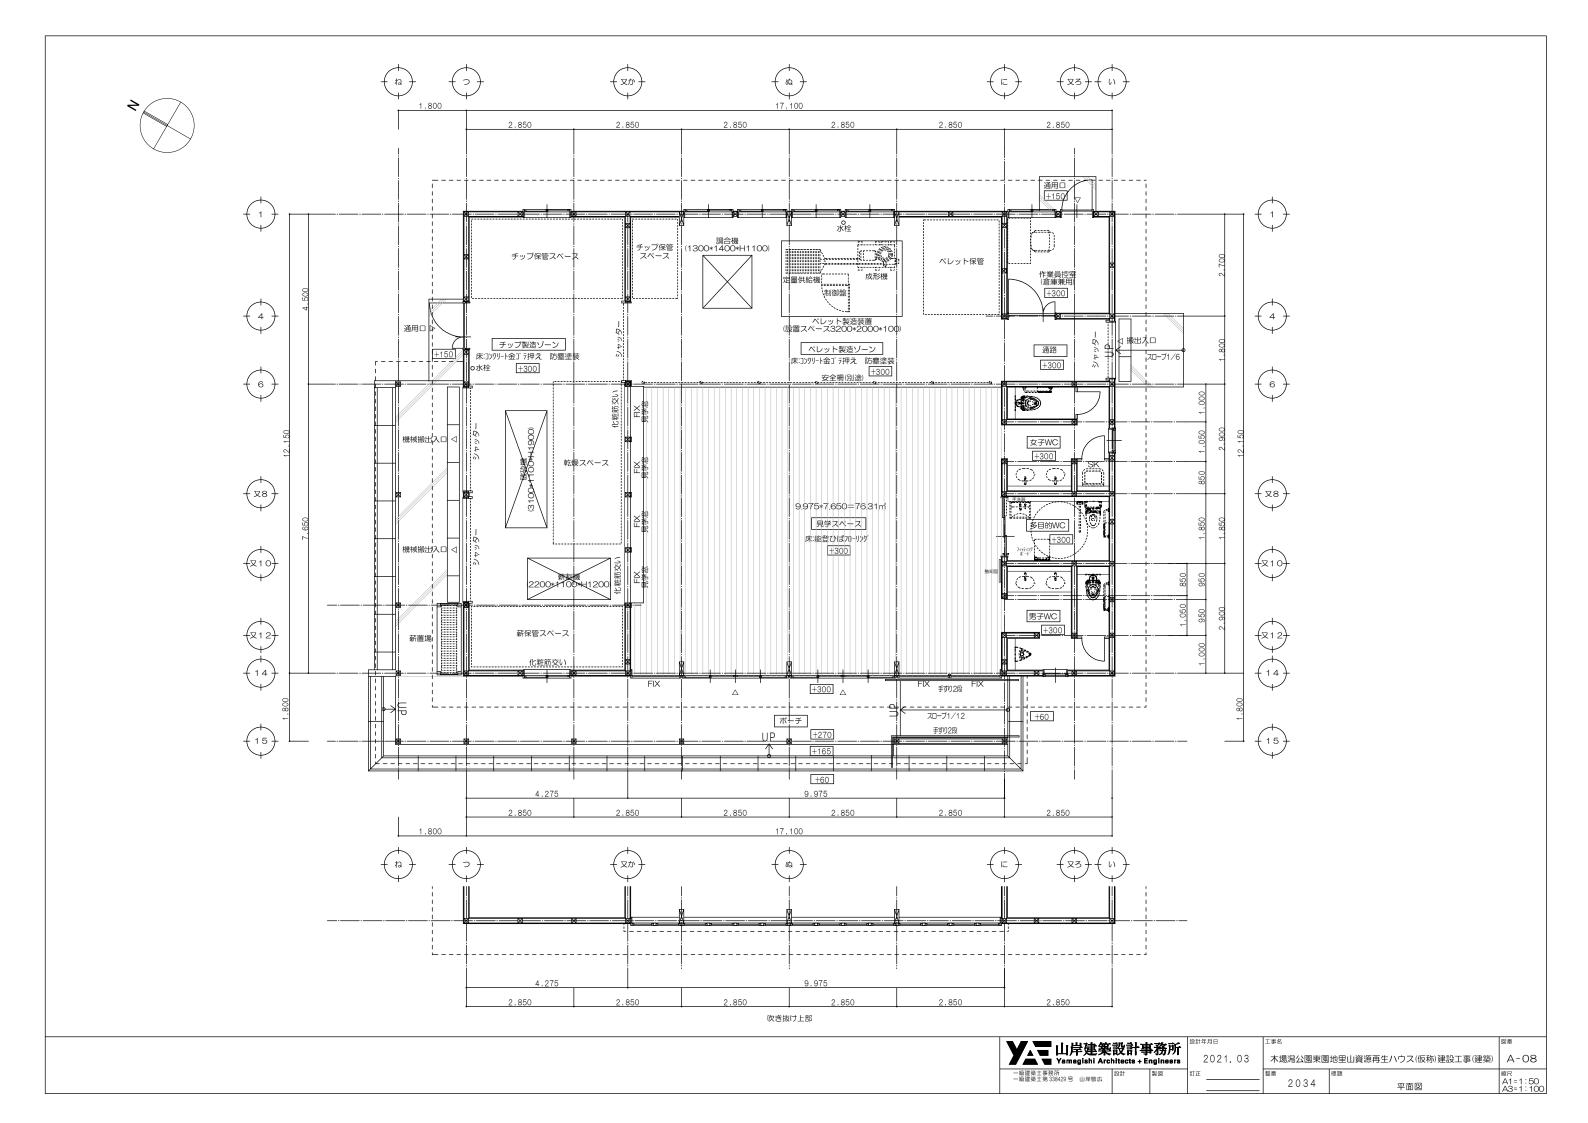


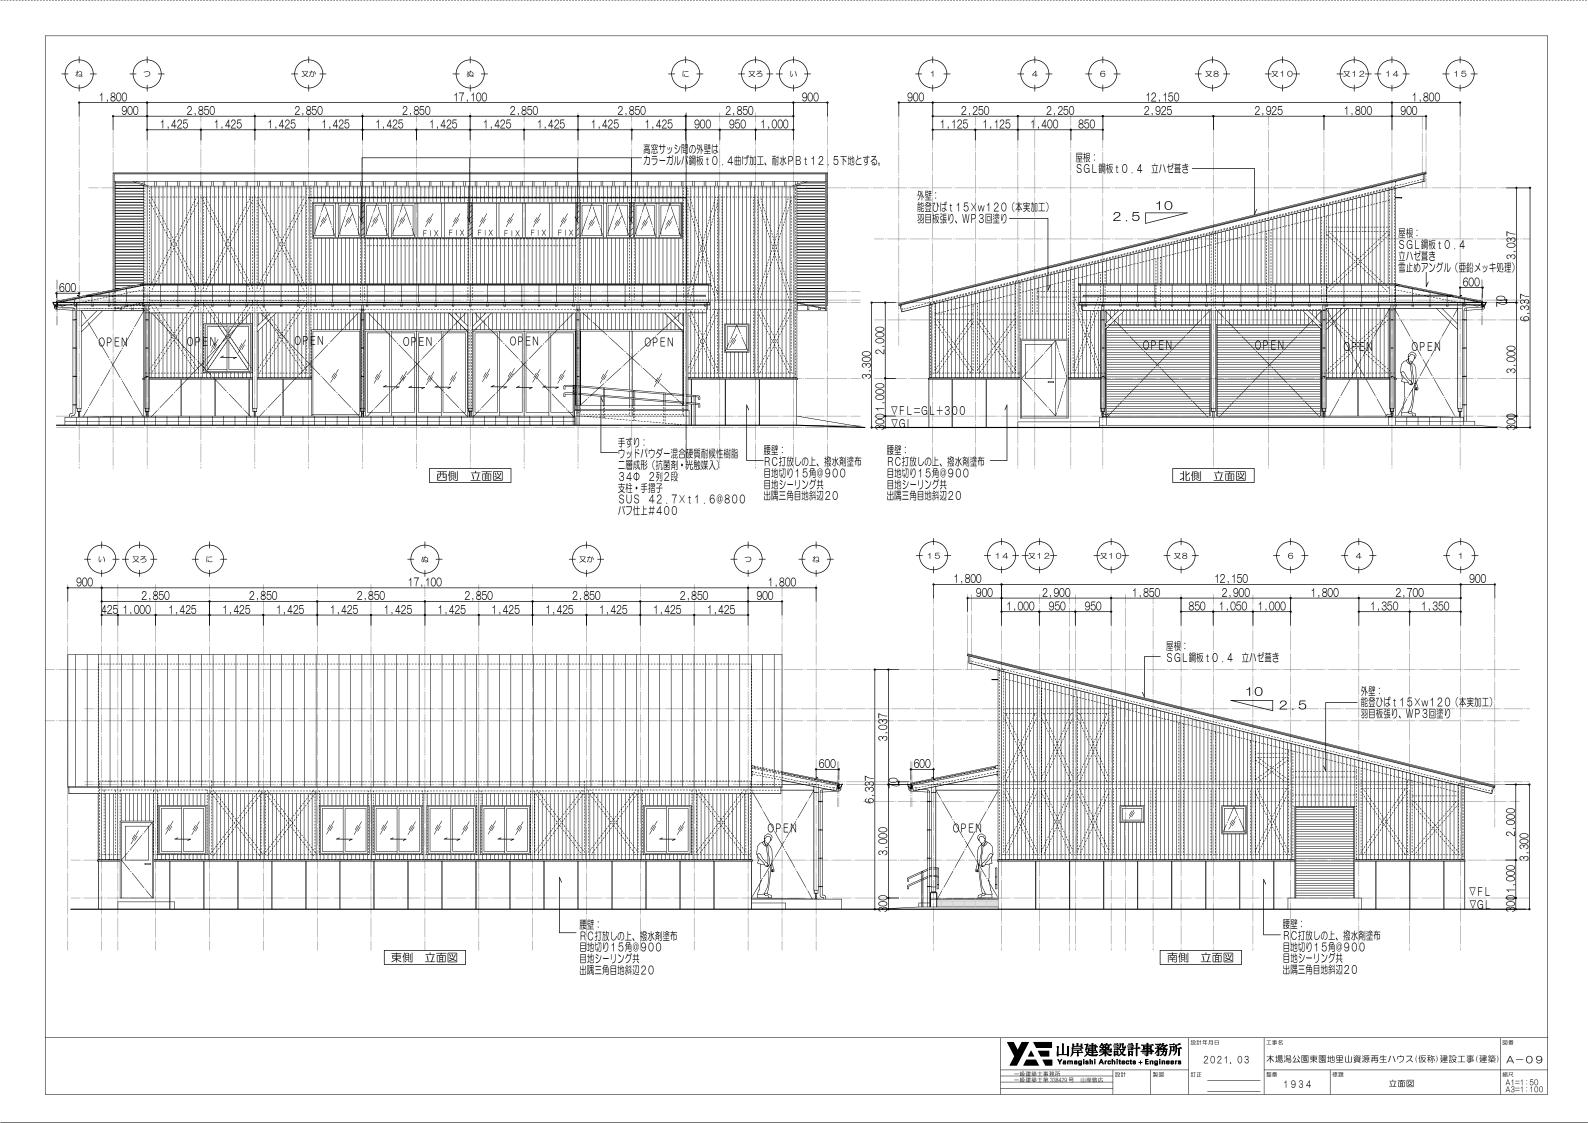


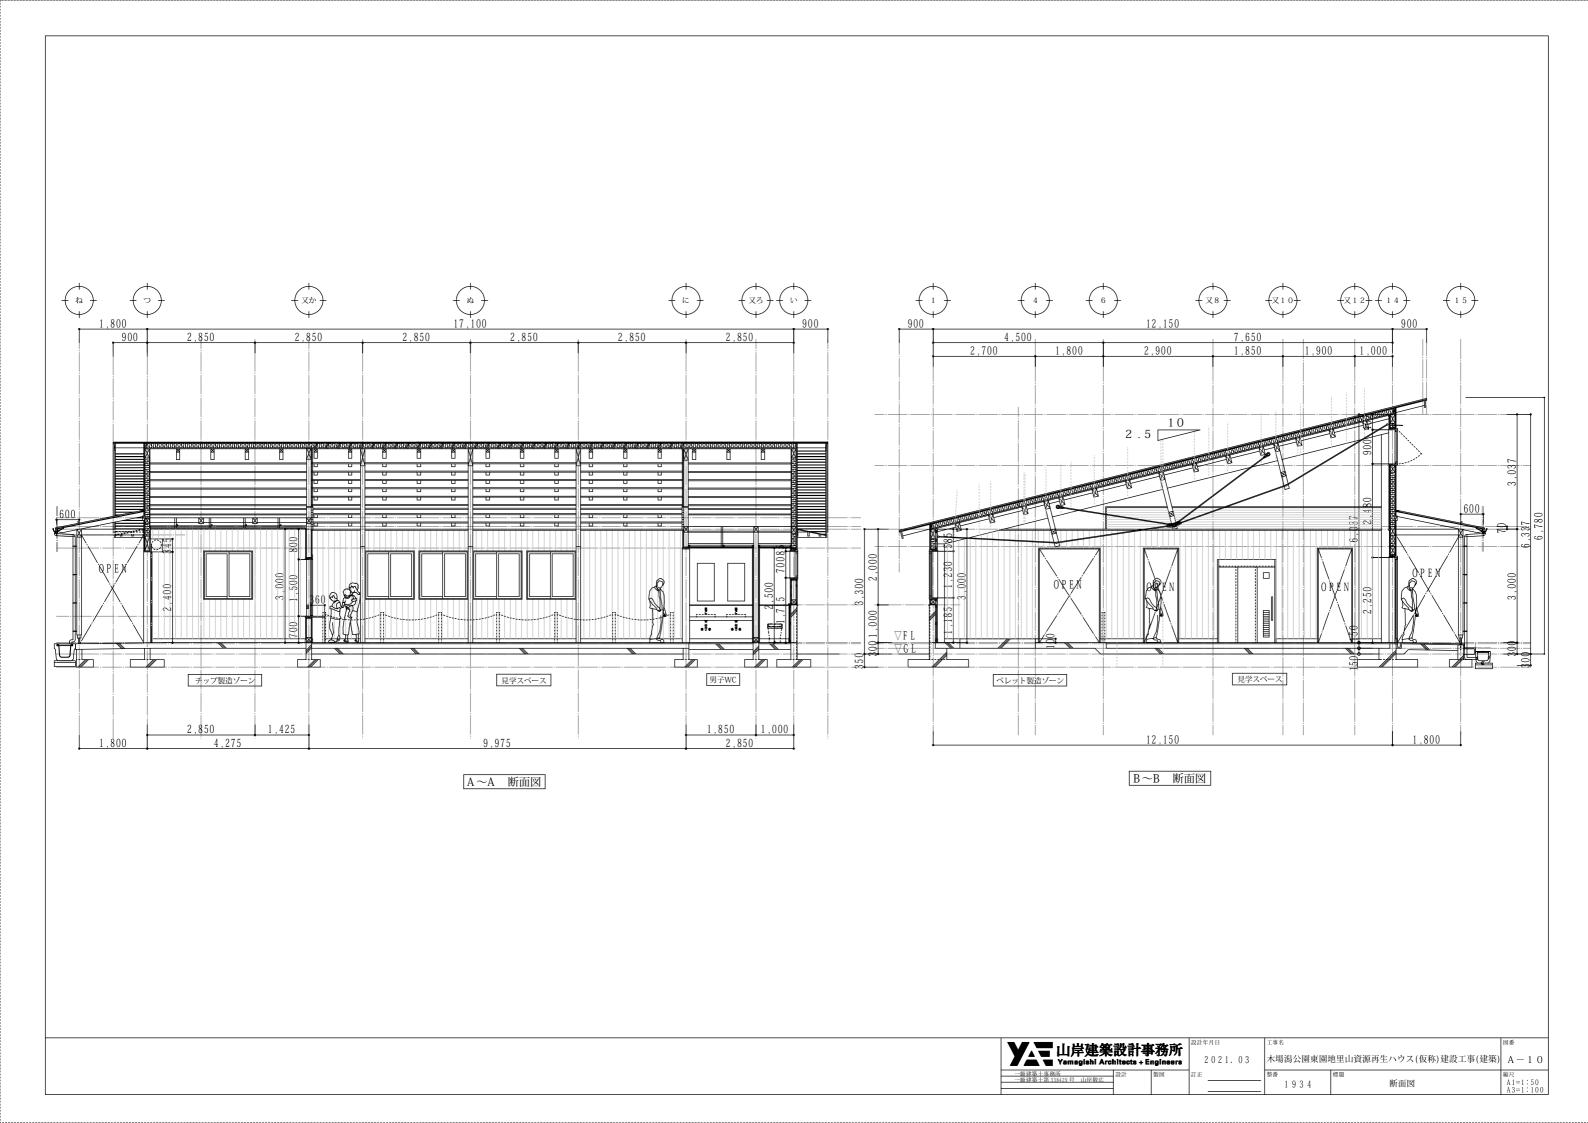


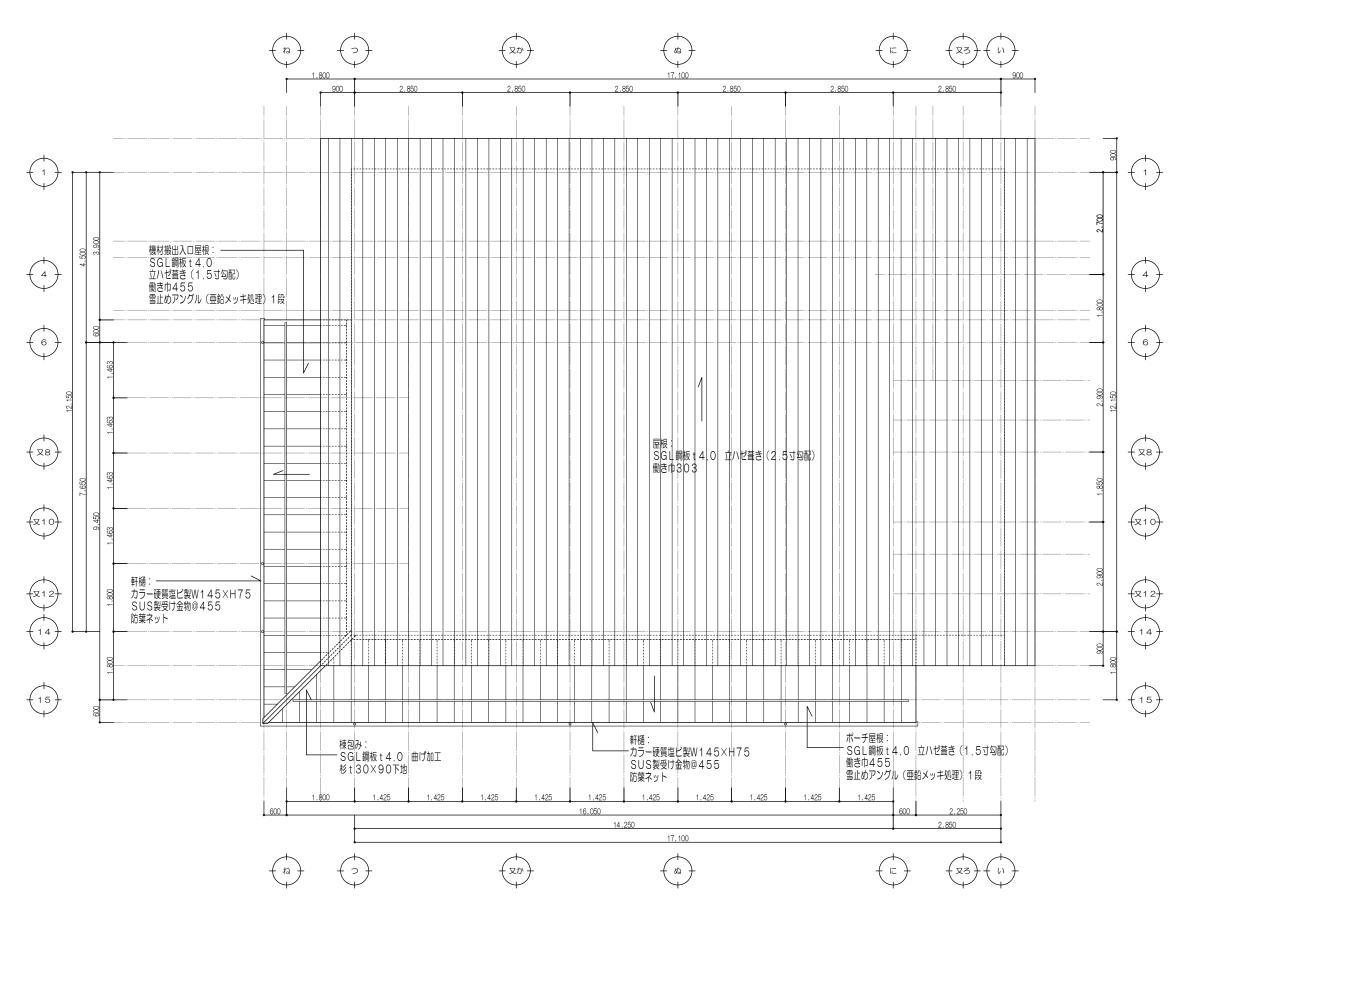


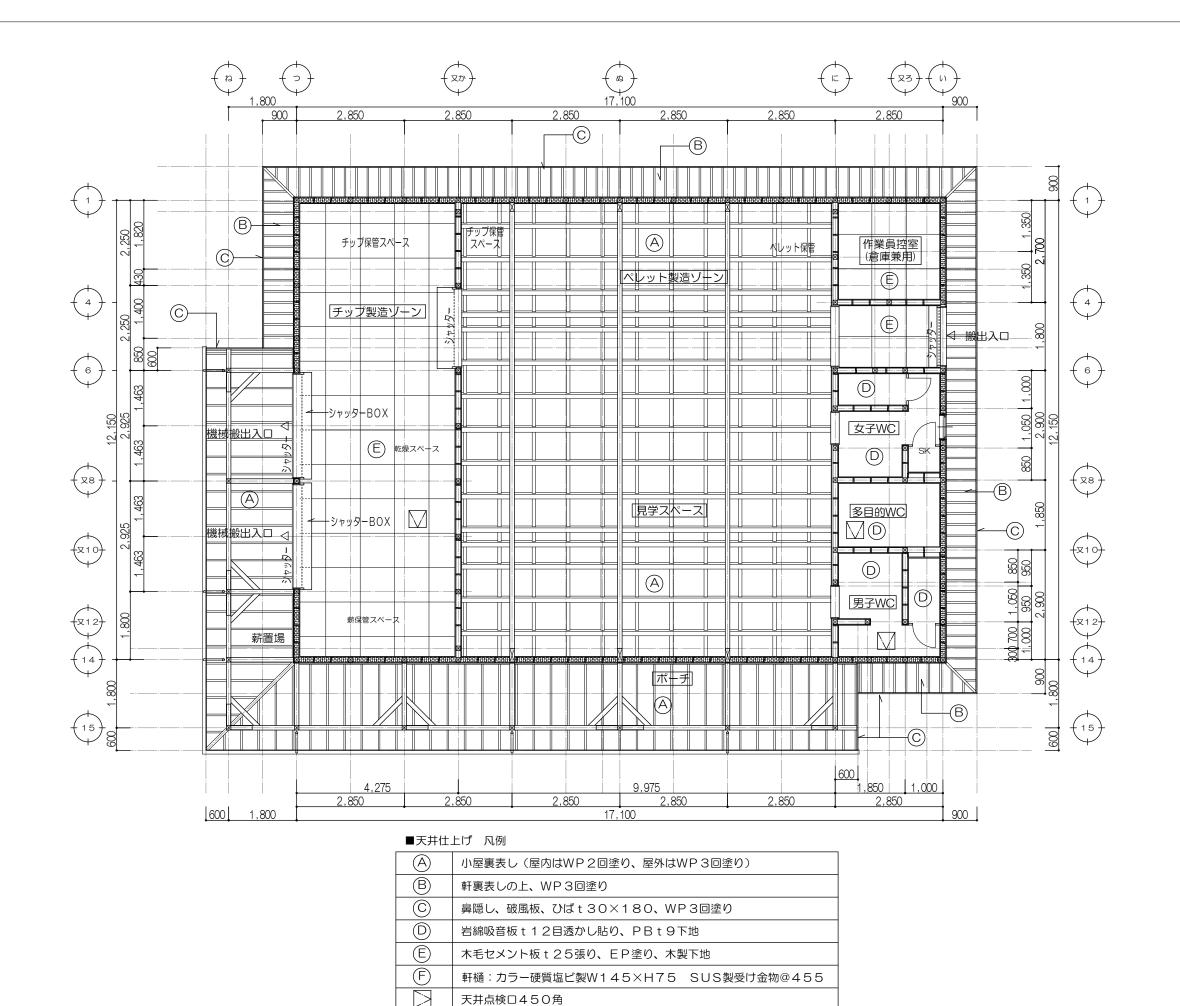


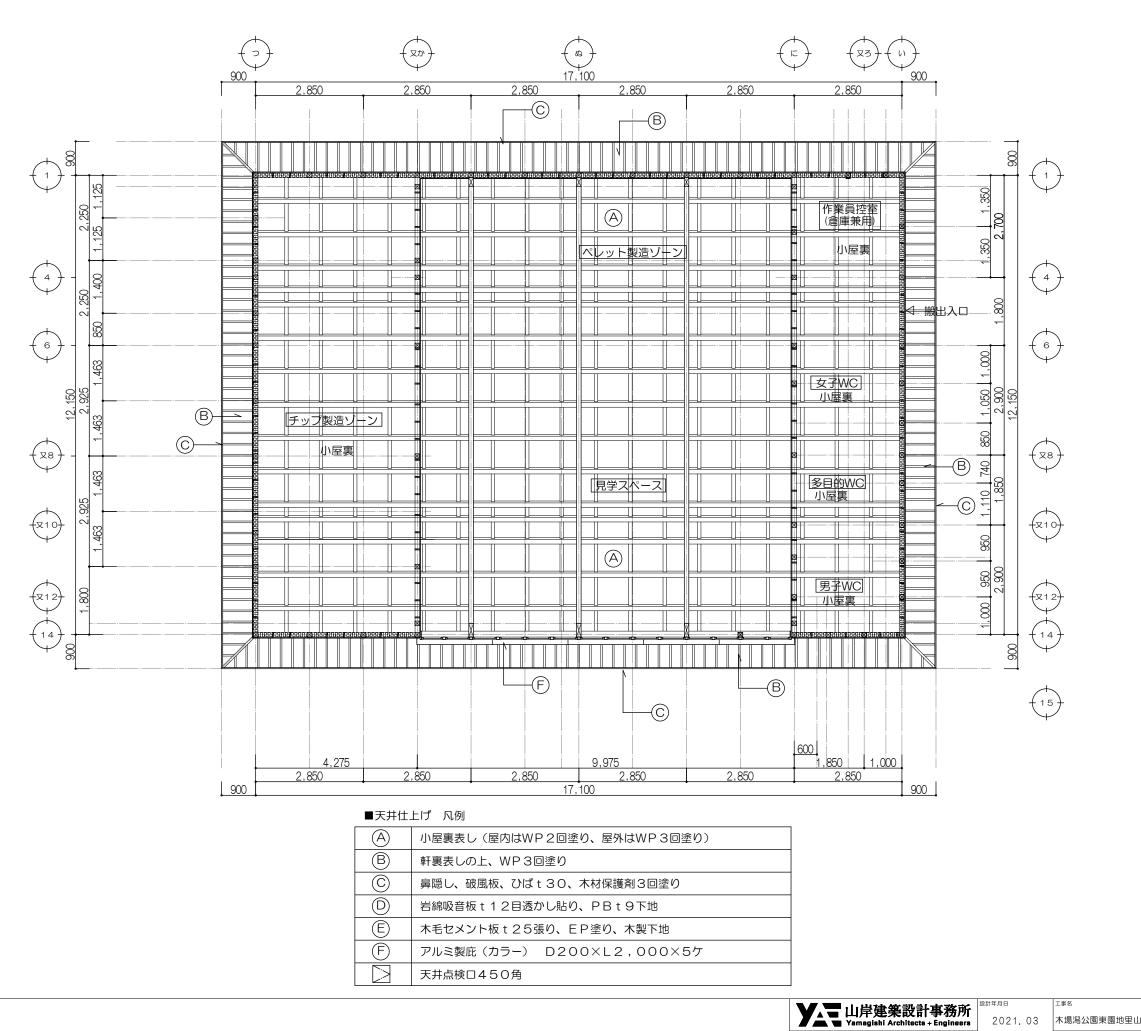


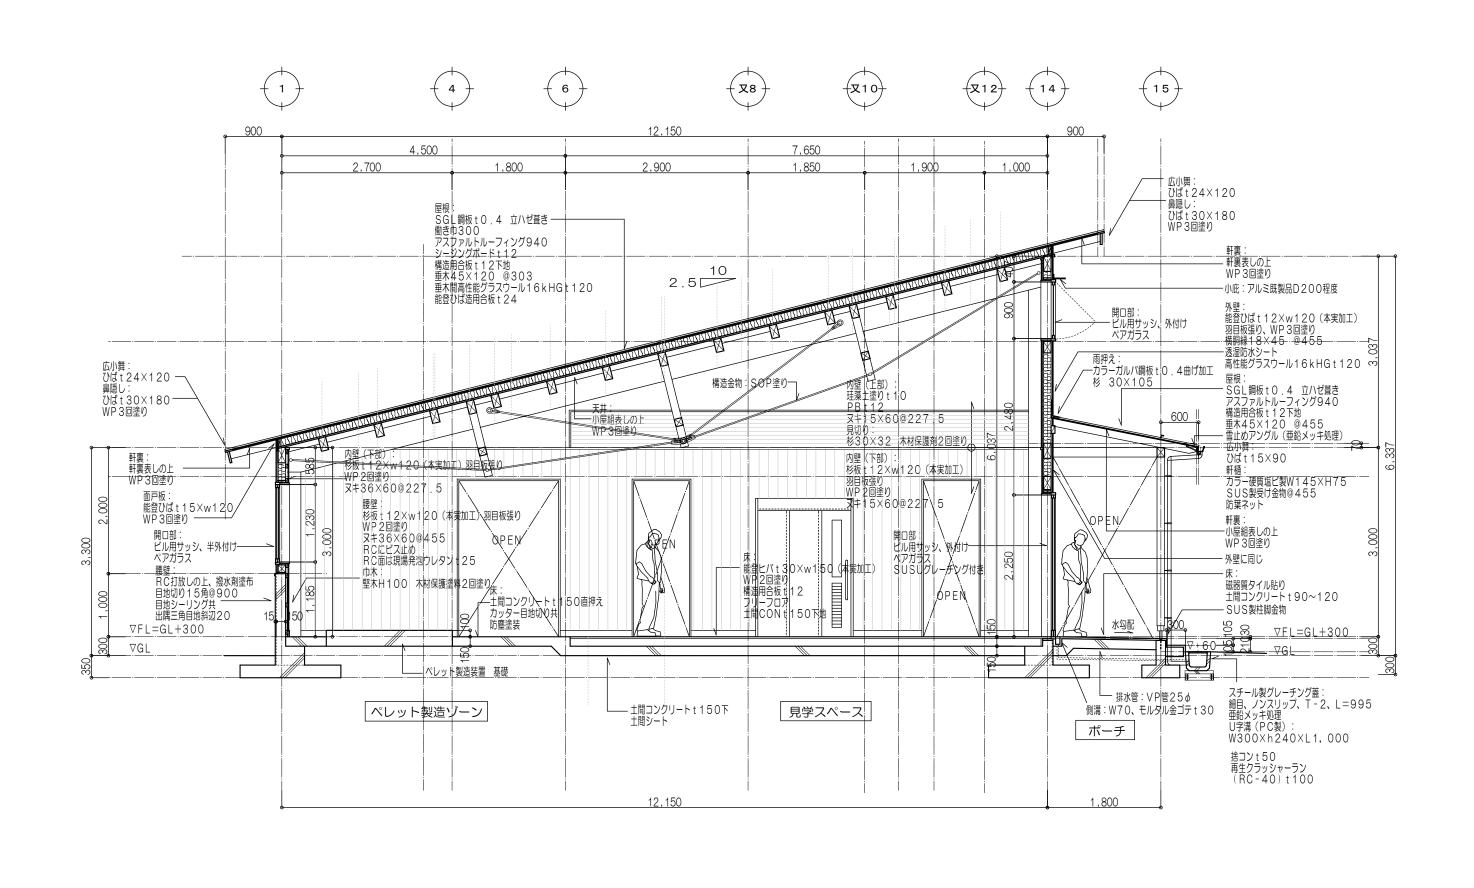


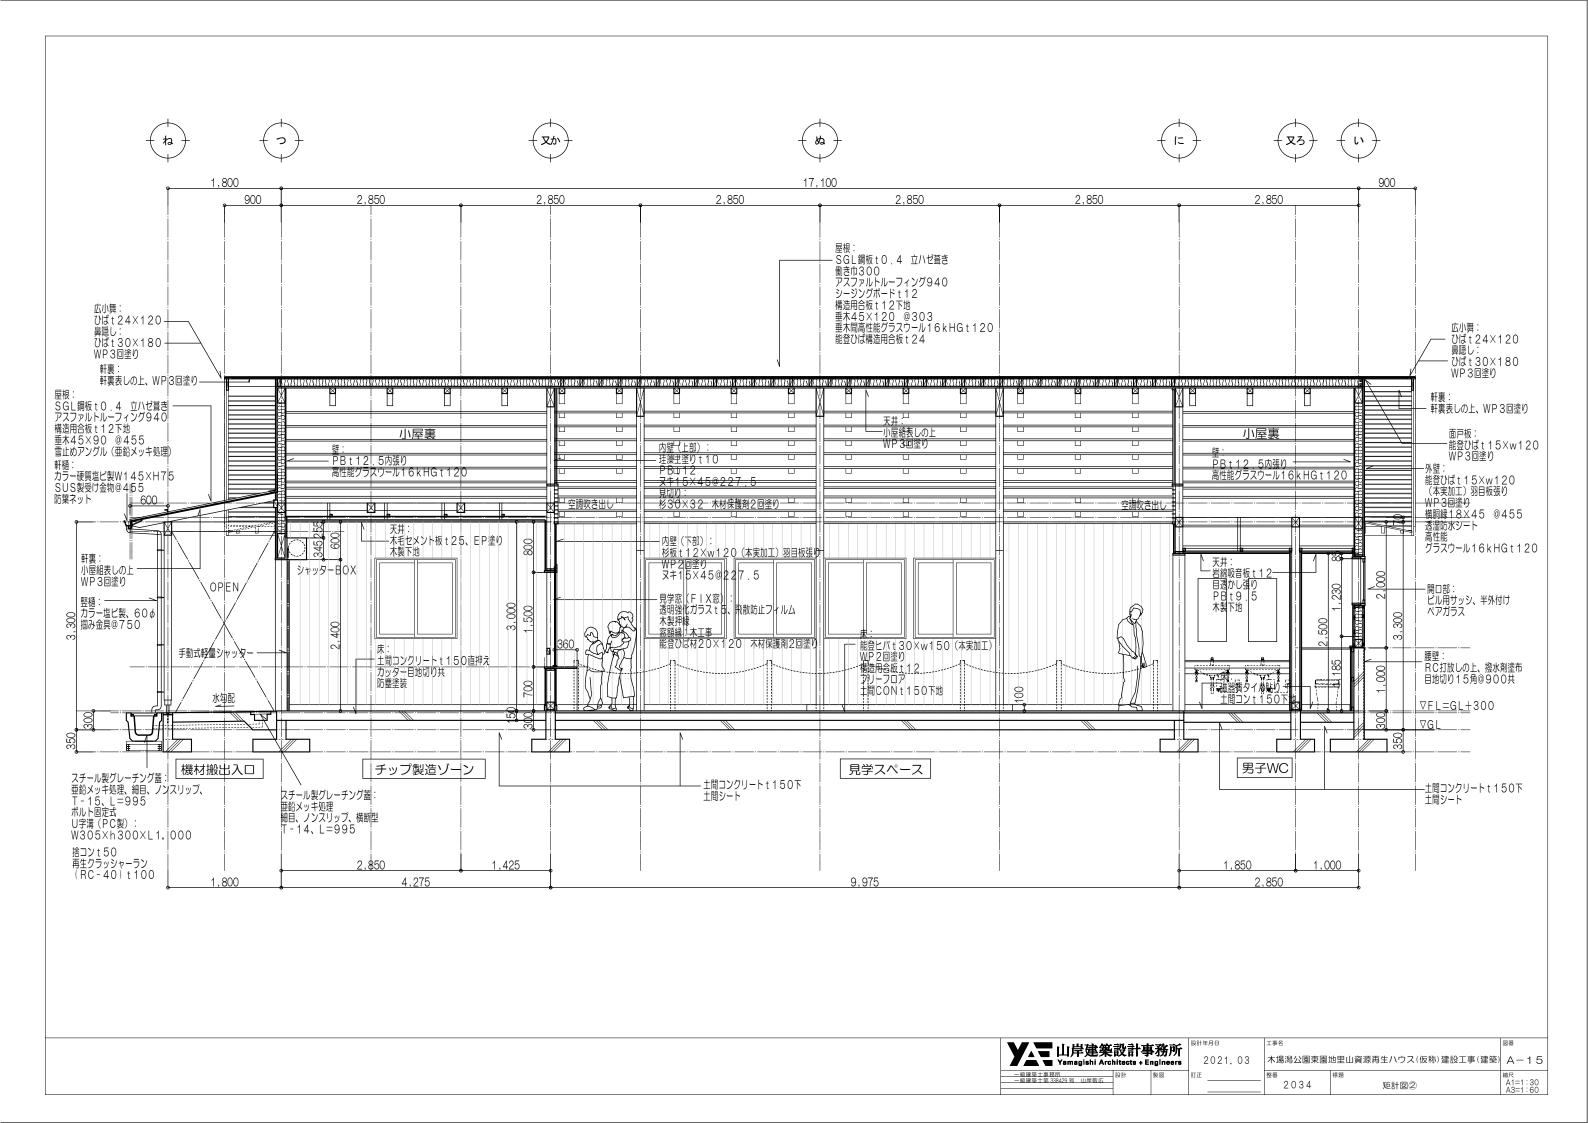


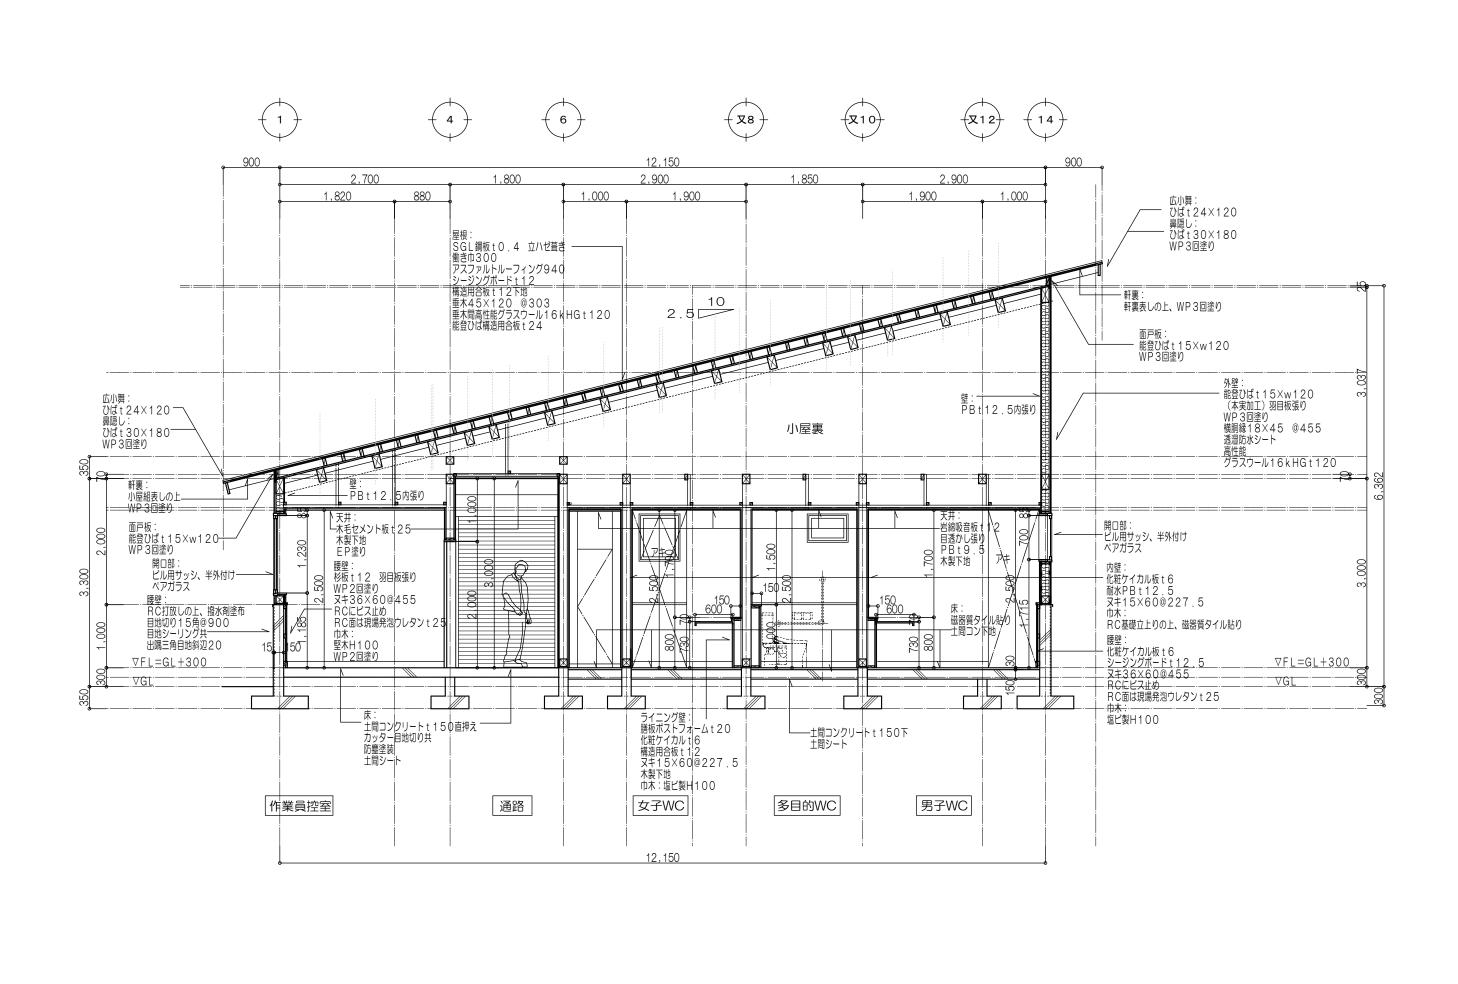

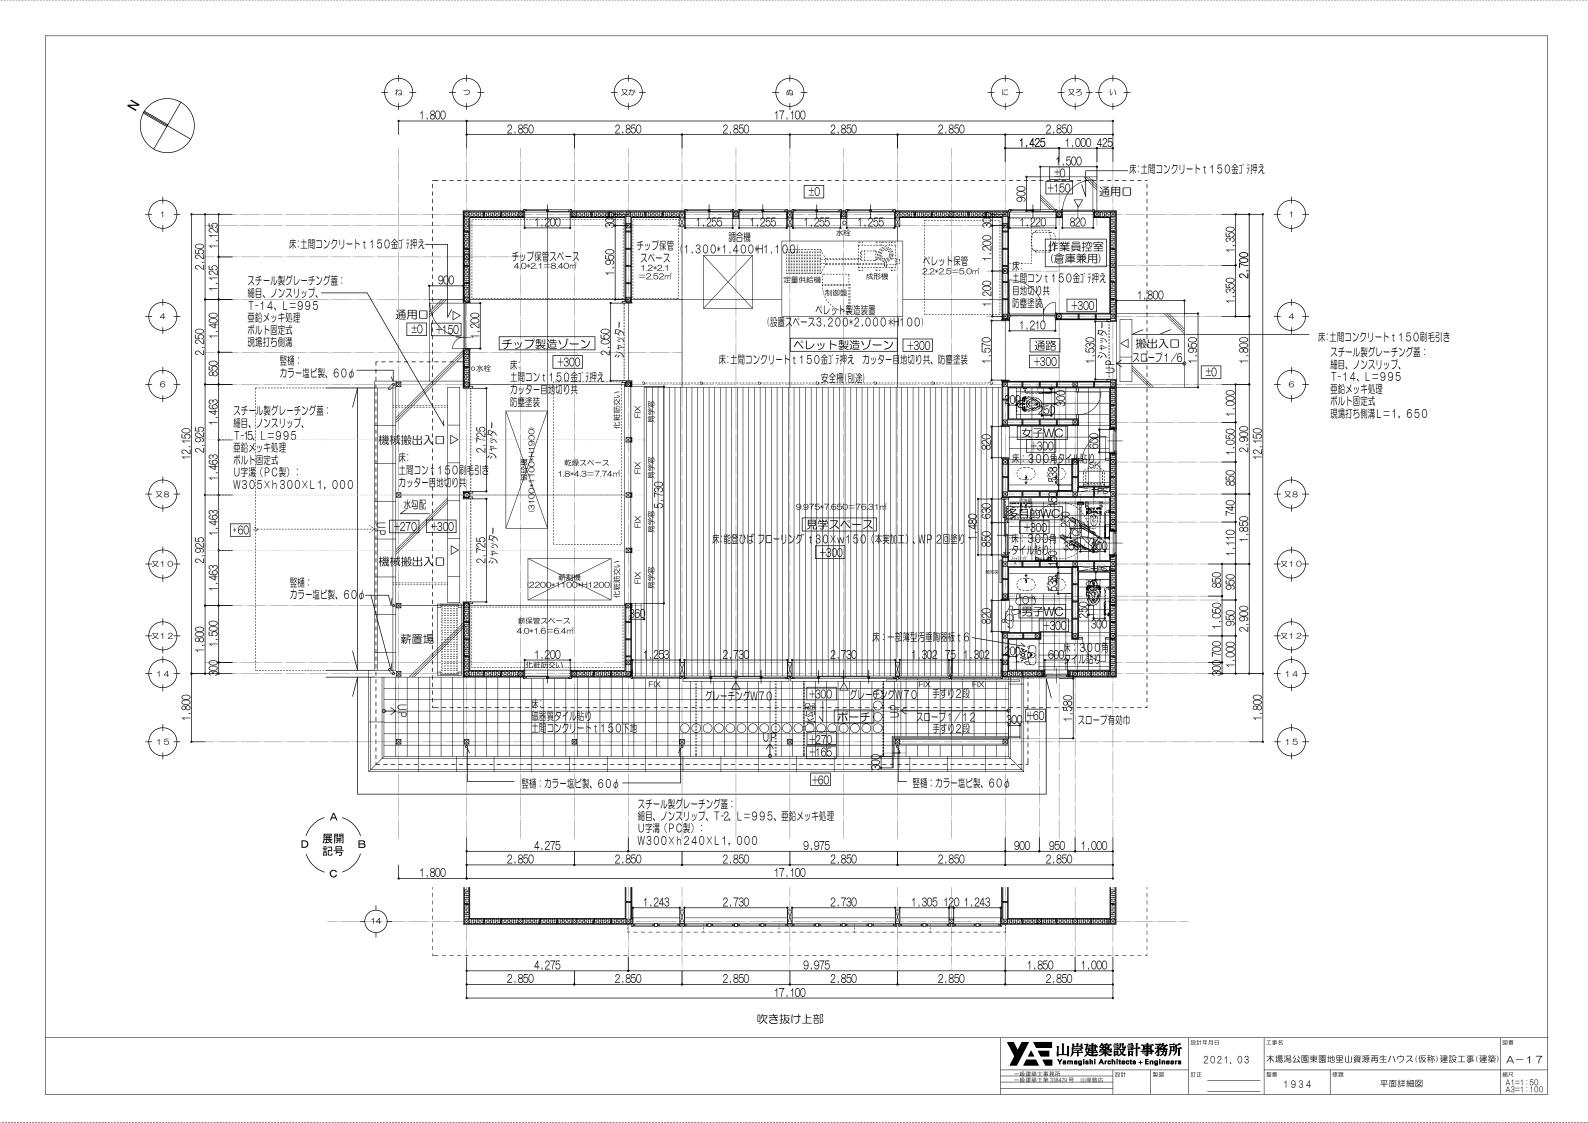

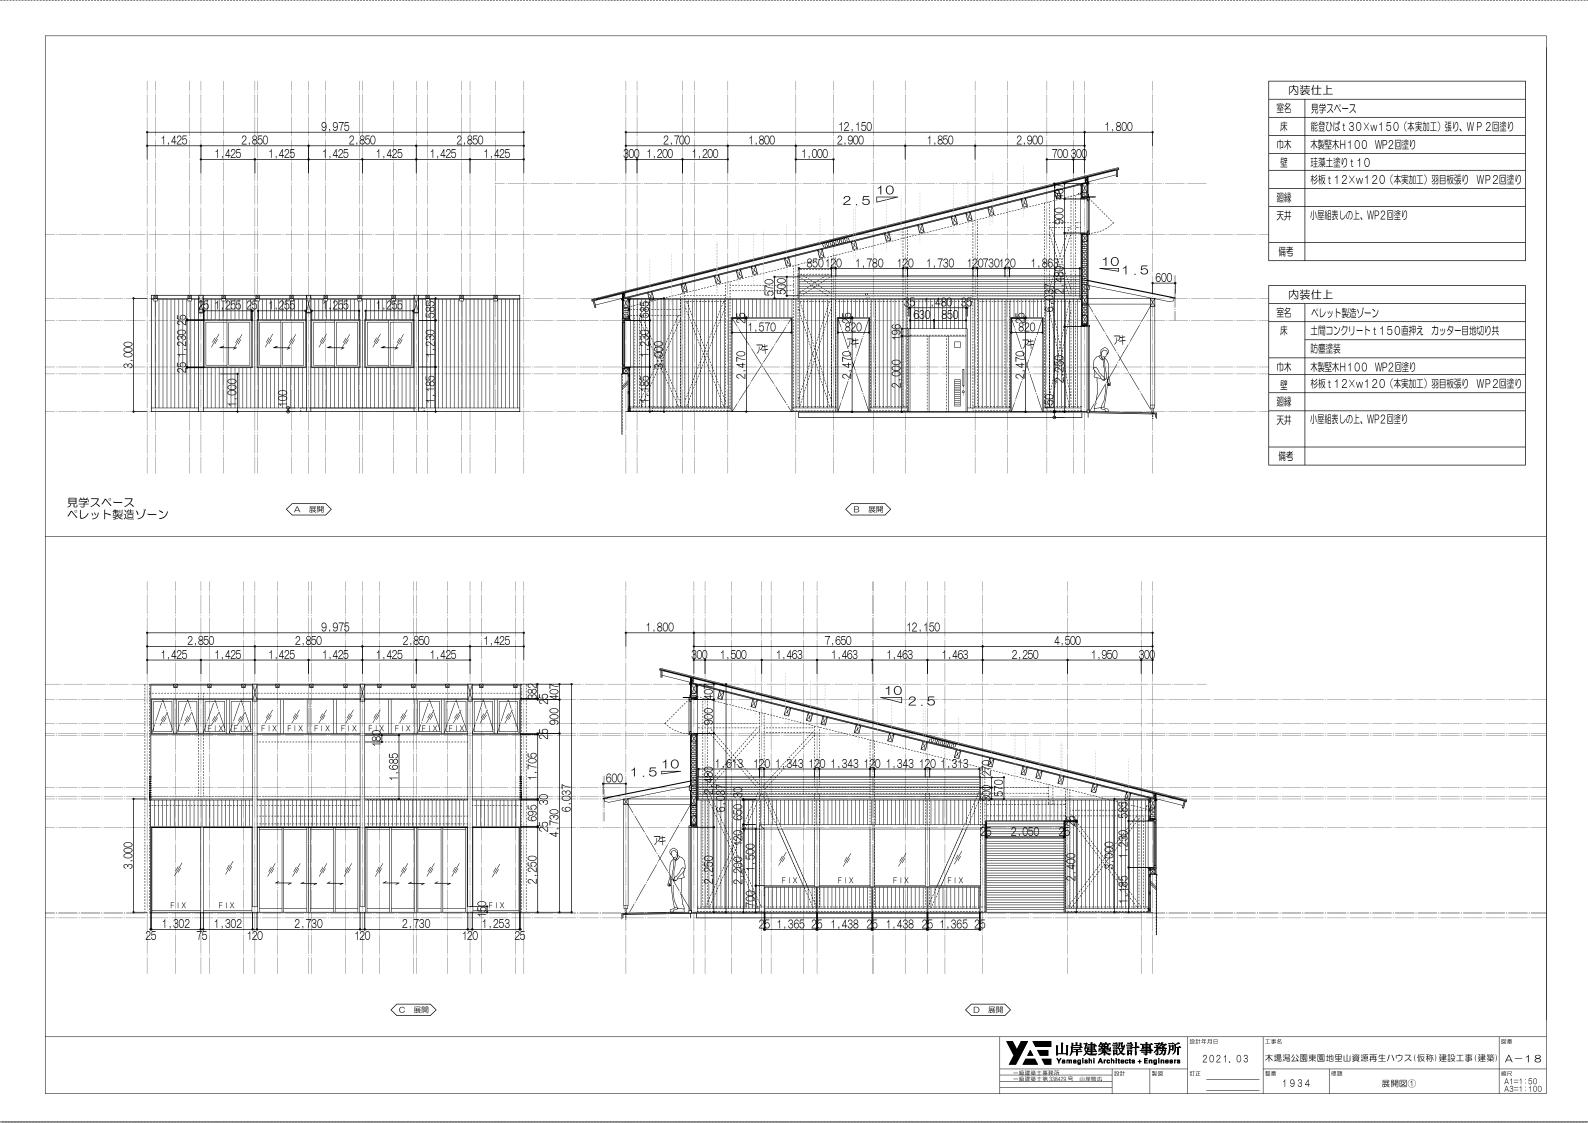

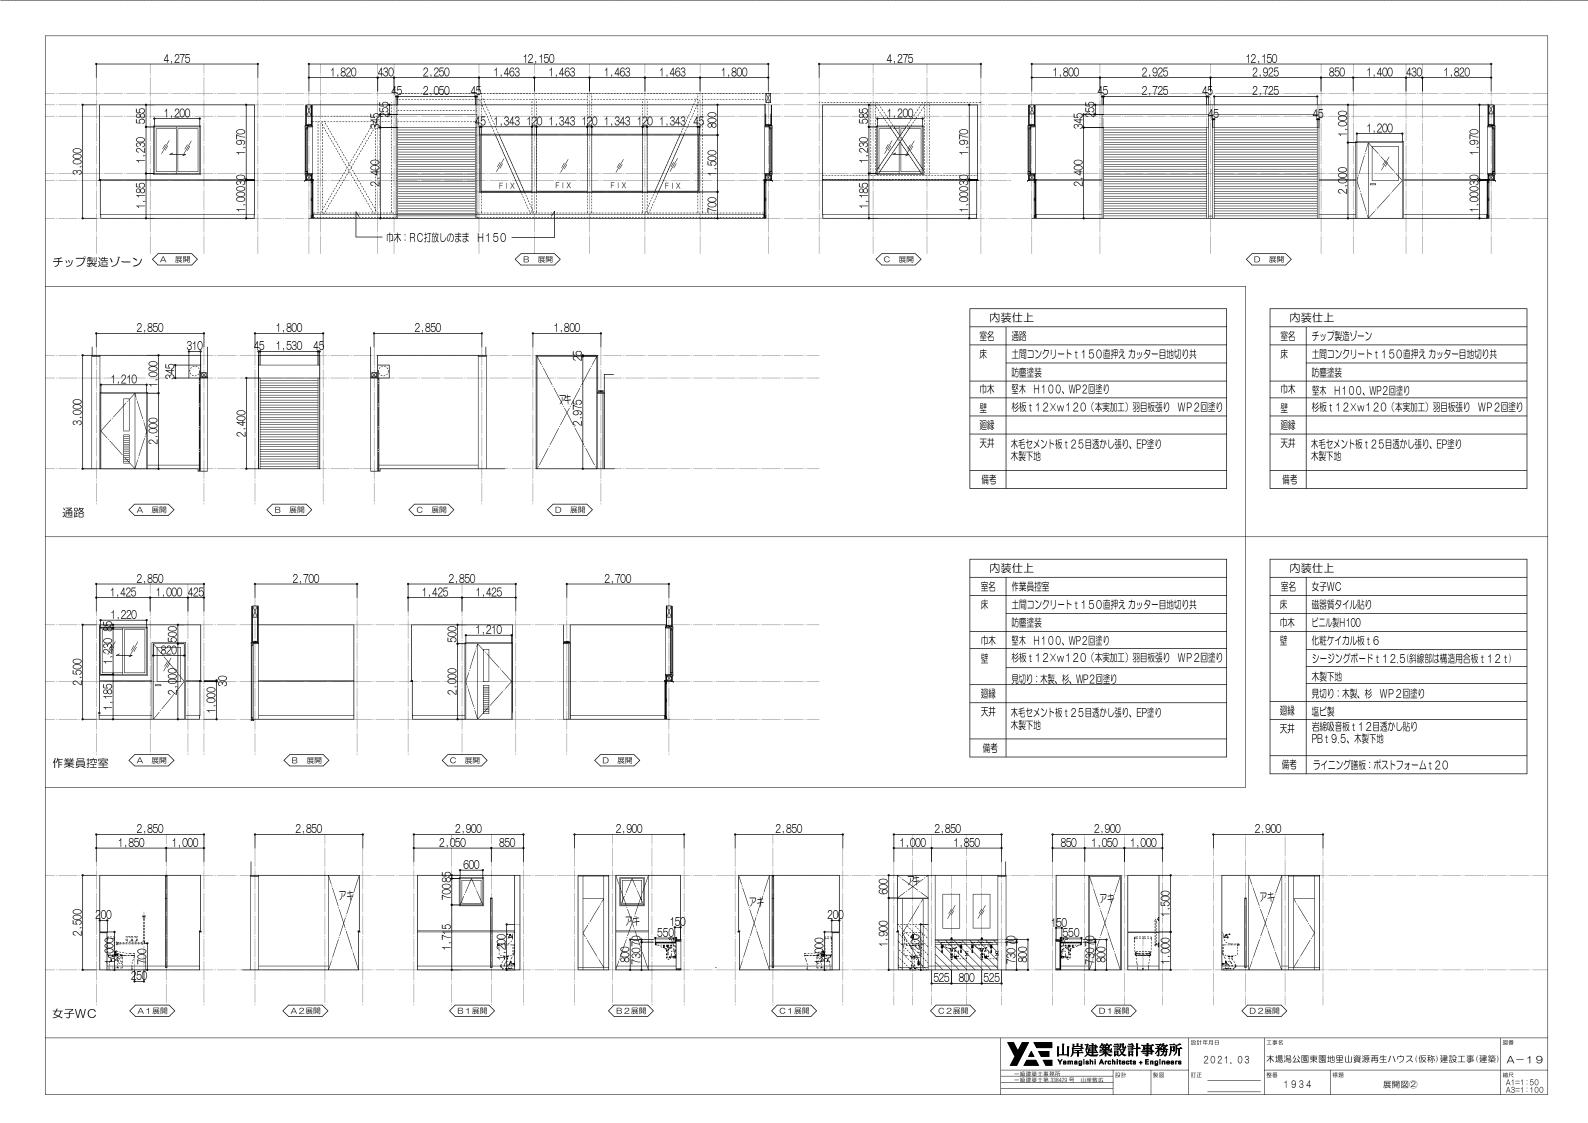

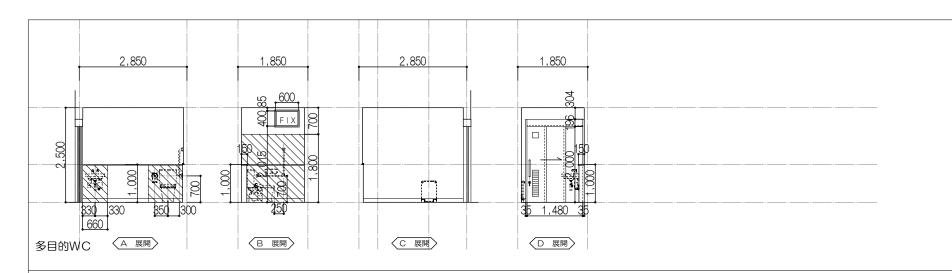

责 仕上
WC(多目的)
磁器質タイル貼り
ビニル製H100
化粧ケイカル板 t 6
シージングボード t 1 2.5 (斜線部は構造用合板 t 1 2 t)
木製下地
見切り:木製、杉 WP2回塗り
塩ビ製
岩綿吸音板 t 1 2 目透かし貼り PB t 9.5、木製下地
ライニング膳板:ポストフォーム t 20

WC (男)
DD 55 5 4 11 0 14 A 50 ## ## ## ## A 50 ## A 50 ## ## A 50 ## A 50 ## ## A 50
磁器質タイル貼り、一部薄型汚垂陶器板 t 6
ビニル製H100
化粧ケイカル板 t 6
シージングボード t 12.5(斜線部は構造用合板 t 12 t)
木製下地
見切り: 木製、杉 WP2回塗り
塩ビ製
岩綿収音板 t 1 2 目透かし貼り PB t 9.5、木製下地
ライニング膳板:ポストフォーム t 20

